

## 委 託 設 計 書

所 属 部 課 名		街づくり部 公園緑地課							
部長	審議監	課長	補佐	補佐	補佐	担当		設計者	設計審査
事 業 名 称		資材価格特別調査業務委託（その3）							
事 業 場 所		松戸市市内一円							
事 業 年 度		令 和 7 年 度							
委 託 価 格		一金、 円							
委 託 費 計		一金、 円							

松戸市

設

計

概

要

## 資材価格特別調査

資材価格調査  
工事費調査

40 品目  
2 カウント

松戸市

## 内訳表

費目	工種	種別	単位	数量	単価	金額	摘要
委託費							
	資材価格調査	価格調査	式	1			第1表内訳設計書
		協議打合せ	式	1			第2表内訳設計書
	直接委託費計						
	諸雑費		式	1			
委託価格							
消費税及び地方消費税の額			式	1			
委託費計			式	1			

松戸市

# 内訳設計書

第 1 表	価格調査			1 式	当り
名 称	規格寸法	単位	数 量	単 価	金 額
A-①	A資材 一般資材	品目	28		
C-①	C資材 図面付資材	品目	12		
D-①	工事費調査D 図面付工種	カウント	2		
** 1 式 当り **					

松戸市

# 内訳設計書

第 2 表	協議打合せ			1 式	当り
名 称	規格寸法	単位	数 量	単 価	金 額
協議打合せ	資材価格調査及び工事費調査	式	1		
** 1 式 当り **					

松戸市

# 資材価格特別調査業務委託（その3）

## 仕様書

令和7年4月

松戸市 街づくり部 公園緑地課

## 第 1 章 総 則

### 第 1 条 適 用

この仕様書は、本業務の履行に適用する。

### 第 2 条 疑 義

受注者は、業務の方針及び条件等に疑義が生じた場合、速やかに調査職員と協議するものとする。

### 第 3 条 秘密厳守

受注者は業務上知り得た内容を第 3 者に漏らしたり転用してはならない。

また、訪問して行なう「面接調査」、または聞き取り調査を実施する際に必要となる見積り条件の開示範囲及び内容については、調査職員と協議の上、決定するものとする。

### 第 4 条 履行場所

本業務の履行場所は、千葉県松戸市内及びその他発注者から指定のあった地域とする。

### 第 5 条 履行期間

本業務の履行期限は、契約締結日の翌日より令和7年6月27日までとする。

### 第 6 条 協議、打合せ

受注者は、常に発注者と密接な連絡を取りながら業務を進めるとともに、発注者と業務内容について打合せを行うものとする。

## 第2章 業務内容

### 第7条 目的

本業務は、千葉県松戸市内及びその他発注者から指定のあった地域における資材価格調査を実施し、令和7年度発注の工事積算に用いる設計単価決定及び歩掛決定の基礎資料とするものである。

### 第8条 建設資材価格調査計画の提出

受注者は、価格調査決定等の調査方法及び調査内容等を明らかにした資材価格調査計画を作成し提出するものとする。

### 第9条 建設資材価格調査

#### 1 調査の内容

調査する価格は、原則として千葉県松戸市内及びその他発注者から指定のあった地域において、民間企業(工事業者等)に販売される「実勢価格」として決定し、取引き実績が少なく実勢価格の決定が困難なものについては、同資材の周辺価格、経済動向等を十分調査の上、厳正に決定しなければならない。

なお、当該業務の受託者が、資本若しくは人事面において関連がある資材等のメーカーを当該業務の調査対象としないものとする。

#### 2 取引き数量

発注者の指示によるものとする。

#### 3 荷渡し条件

荷渡し条件は、現場着単価とする。ただし、対象資材によって、これによりがたい場合は、通常行われている商習慣にしたがって、工場渡し及び問屋倉庫渡し等とする。

#### 4 決済条件

決済条件は、現金決済を条件とする。なお、2ヶ月後払いは現金決済と同様とする。

#### 5 調査対象業者の選定

調査対象業者は、調査の目的に合った取引きが集中する流通段階(生産者、問屋及び特約店)における取引き業者を母集団とし、その中から対象資材の取引き数量が多く、かつ信頼度の高い代表的な業

者を選定する。

選定方法は、対象資材の販売高、または主な生産者との取引高、販売エリア等のデータをもとに選定する。

#### 6 調査対象資材及び調査対象地区

発注者の指示によるものとする。

#### 7 調査方法

調査方法は、調査対象業者(生産者、商社及び需要者)を訪問して行う「面接調査」を原則とする。

#### 8 調査価格決定

調査価格の決定は、調査時点において取引の実例(実勢価格)が最も多かった価格によるものとする。

なお、価格の決定においては、十分に審査を行った上決定するものとし、その結果の整理とりまとめを行い報告するものとする。

### 第10条 調査の手続き

業務の実施にあたっては、指定する者が発行する調査指示書(別紙)に従い業務を行うものとし、受注者は、発注者が提供する他の調査資料との重複等について確認し報告するものとする。

### 第11条 資材、調査区分及び予定数量

1 資材、調査区分及び予定数量は下記のとおりとする。

資材・調査区分	単位	予定数量	備考
A - ①	品目	28	
C - ①	品目	12	
D - ①	カウント	2	

2 資材区分等については下記によるものとする。

資材区分		適用調査区分
A 資材 (一般資材)	A - ①	図面の不要な資材。「物価資料」掲載品目に準ずる標準品(原則として市中流通品)で都内あるいは事務所・支部所在地において調査が可能、かつ調査対象者が確保されている資材。
	A - ②	上記にて、同一品目 11 規格以上 30 規格以下の調査を行う場合。
B 資材 (地場資材)	B - ①	図面の不要な資材。「物価資料」掲載品目に準ずる標準品(原則として市中流通品)で調査対象地区の生産拠点等を対象に、現地あるいは周辺地区的調査が必要な資材。
	B - ②	上記にて、同一品目 11 規格以上 30 規格以下の調査を行う場合。
C 資材 (図面付資材)	C - ①	図面付き(図面が必要な)資材。指定図面に基づく仕様で調査を実施する資材であり、以下の範囲に入る資材。 ①「物価資料」の掲載品目に準ずる製品で調査先、見積依頼先の選定が比較的容易であること。 ②当該資材または類似品の市場取引情報があること。
	C - ②	上記にて、同一品目 11 規格以上 30 規格以下の調査を行う場合。
D 資材 (特殊資材等) ※図面添付資材	D	複雑な構造をしており、高度な技術を要する設備機器等の資材。

※なお、上記についての解釈は以下のとおりとする。

注 1 ) 同一品目であっても調査時期が異なった場合、別品目扱いとする。

注 2 ) 同一規格であっても調査時期が異なった場合、別品目扱いとする。

注 3 ) 図面付き資材であっても、標準品として判断される場合は A または B 資材扱いとする。

3 調査区分等については下記によるものとする。

調査区分	適用調査区分	
工事費調査 D (市場単価が存在する工種※1)	D - ①	図面付き工種。工法、使用機械等が基準と同一で、单位当たりの工事費を求める土木工事標準積算基準書及び他機関（土木工事標準積算基準書以外）の積算基準書に準ずる標準的な工事費調査。
	D - ②	上記にて、特殊工法等を用いる積算基準に準拠していない単位当たりの工事費調査。
工事費調査 E (歩掛等の内訳を含む)	E - ①	図面付き工種。工法、使用機械等が基準と同一で、土木工事標準積算基準書及び他機関（土木工事標準積算基準書以外）の積算基準書に準ずる標準的な単位当たりの歩掛調査。
	E - ②	上記にて、特殊工法等を用いる積算基準に準拠していない単位当たりの歩掛調査。

※なお、上記についての解釈は以下のとおりとする。

注1) 同一規格であっても調査時期、地区が異なった場合、別品目扱いとする。

注2) 工事費等については、資材と異なり「1規格」を「1カウント」とする。

※1：土木工事標準積算基準書に掲載のある「土木工事市場単価の細別」の中で適用範囲外のもの、規格違いのもの等。

※2：特注品とは積算資料等の物価資料に掲載のないもの。

## 第12条 価格プロセスの確認

受注者は、業務履行期間中に発注者による価格決定プロセスの確認を受けなければならない。なお、回数は1回以上とする。

また、発注者による確認は下記の資料の提示を受け行うものとする。

### ○ 価格決定説明書

- ・調査対象業者の選定(規模、業者数、取引高、販売エリア等)
- ・価格調査を行ったメーカー等の価格調査個票(資材品目、規格、価格等)
- ・調査価格の信頼性判定
- ・最終価格の決定

### ○ 受注者内部の審査状況

- ・内部の審査結果
- ・内部審査資料

### ○ その他、発注者の指示する資料

## 第13条 調査結果の報告

本業務の成果品は、A4版2部とする。

## 第14条 その他


本業務における成果品作成及び照査結果については、請負者の責において整理するものとし、調査職員から資料の提供を求められた場合は、速やかに提出するものとする。

## 特別調査項目一覧(六実中央公園)

令和7年度 資材価格特別調査業務委託(その3)

No	区分	資材・調査名称	規格	予定数量	単位	備考
1	A-①	L型擁壁	プレキャストL型 H800~1900	103.04	m	詳細図添付
2	A-①	アスファルト混合物	開粒度13mmトップ	527.6	m <sup>2</sup>	詳細図添付
3	A-①	透水性コンクリート	(株)佐藤渡辺製パーミアコン同等品	443.2	m <sup>2</sup>	詳細図添付
4	A-①	インターロッキングブロック	透水性 t60	273.9	m <sup>2</sup>	詳細図添付
5	A-①	弾性舗装材	透水性 コルク混合材 t25	764.8	m <sup>2</sup>	詳細図添付
6	A-①	石灰岩ダスト		1427.6	m <sup>2</sup>	詳細図添付
7	A-①	人工芝パイル	t30	233.8	m <sup>2</sup>	詳細図添付
8	A-①	スチールエッジ	H100	588.5	m	詳細図添付
9	A-①	ベンチ	背付きベンチ W1800 再生木材	10	基	詳細図添付
10	A-①	ベンチ	背無しベンチ W1800 再生木材	16	基	詳細図添付
11	A-①	テーブルベンチ	テーブル、ベンチ×2	2	基	詳細図添付
12	A-①	水飲み	擬石 集水樹付 バリアフリー対応	2	基	詳細図添付
13	A-①	手すり	2段	126.6	基	詳細図添付
14	A-①	フェンス	メッシュフェンス、H1800	122.3	m	詳細図添付
15	A-①	パーゴラ		1	基	詳細図添付
16	A-①	四阿		1	基	詳細図添付
17	A-①	浸透樹		19	箇所	詳細図添付
18	A-①	分電盤	共架型	1	面	詳細図添付

19	A-①	照明灯	LED	8	基	詳細図添付
20	A-①	ソーラー照明灯	LED	2	基	詳細図添付
21	C-①	複合遊具		1	基	詳細図添付
22	C-①	児童用単体遊具		1	基	詳細図添付
23	C-①	ブランコ	3連 インクルーシブ遊具 桜共	1	基	詳細図添付
24	C-①	健康遊具	背伸ばしベンチ	1	基	詳細図添付
25	C-①	健康遊具	腹筋ベンチ	1	基	詳細図添付
26	C-①	健康遊具	ぶらぶらストレッチ	1	基	詳細図添付
27	C-①	健康遊具	ダブル踏み台昇降	1	基	詳細図添付
28	C-①	健康遊具	脇ストレッチ	1	基	詳細図添付
29	C-①	健康遊具	複合タイプ	1	基	詳細図添付
30	C-①	健康遊具	足つぼ	1	基	詳細図添付
31	C-①	遊具フェンス	H1100 片開門扉共	50	m	詳細図添付
32	C-①	バスケットゴール	H2600 土中式	1	基	詳細図添付
33	D-①	パーゴラ設置費	現場での工事費	1	式	—
34	D-①	四阿設置費	現場での工事費	1	式	—

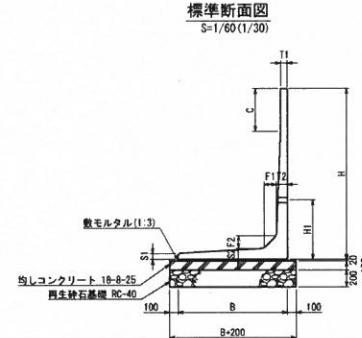

サイズ H x 公称長さ	寸法仕様 (mm)								
	B	T1	T2	S1	S2	F1	F2	C	H1
800 x 2000	600	70	70	60	60	100	100	-	400
900 x 2000	650	70	70	60	60	100	100	-	400
1000 x 2000	700	70	70	60	60	100	100	-	500
1100 x 2000	800	70	70	60	70	100	100	-	550
1200 x 2000	850	70	70	60	70	100	100	-	550
1300 x 2000	900	70	80	60	80	120	120	500	550
1400 x 2000	950	70	90	60	90	120	120	500	600
1500 x 2000	1000	70	100	60	100	120	120	500	600
1600 x 2000	1100	70	100	60	100	120	120	500	650
1700 x 2000	1150	70	100	60	100	120	120	500	650
1800 x 2000	1200	80	110	70	110	140	140	500	650
1900 x 2000	1250	80	120	70	120	140	140	500	700

製品数量表

製品番号	サイズ H x L	規格	数量	参考質量	使用型枠	一式当り	
						摘要	
L形擁壁-1							
1-1	620 x 720	天端斜角	1 本	400 kg	H800		
1-2	720 x 820	天端斜角	1 本	440 kg	H900		
1-3	820 x 920	天端斜角	1 本	490 kg	H1000		
1-4	920 x 1020	天端斜角 水抜穴特殊	1 本	570 kg	H1100	H1=700	
1-5	1020 x 1120	天端斜角 水抜穴特殊	1 本	620 kg	H1200	H1=700	
1-6	1120 x 1220	天端斜角 調整用 水抜穴特殊	1 本	360 kg	H1300	H1=800	
1-7	1200 x 1300	斜角 水抜穴特殊	1 本	570 kg		H1=800	
1-8	x 1035	斜角	1 本	570 kg			
1-9	x 1450	調整用	1 本	480 kg			
合計						9 本	

製品数量表

製品番号	サイズ H x L	規格	数量	参考質量	使用型枠	一式当り	
						摘要	
L形擁壁-2							
2-1	1690 x 1650	天端斜角 調整用	1 本	500 kg	H1800		
2-2	1650 x 1620	天端斜角 鋸角 差筋	1 本	750 kg	H1700	D13 L=100 n=5	
2-3	1650 x 1900	天端斜角 鋸角 差筋	1 本	900 kg	H1700	D13 L=100 n=5	
2-4	1545 x 1590	天端斜角 調整用 水抜穴特殊	1 本	590 kg	H1700	H1=950	
2-5	1590 x 1490	天端斜角 水抜穴特殊	1 本	1050 kg	H1700	H1=950	
2-6	1490 x 1390	天端斜角 水抜穴特殊	1 本	990 kg	H1600	H1=950	
2-7	1390 x 1290	天端斜角	1 本	910 kg	H1500		
2-8	1290 x 1190	天端斜角	1 本	810 kg	H1400		
合計						8 本	

設 計 条 件		試行くさび法
項 目	単 位	設 計 値
背 困 形 状	—	水 平
上 築 地 重	kN/m2	3.5
単位体積重量	kN/m3	24.5
地盤コンクリート	kN/m3	19.0
土	kN/m3	19.0
土 の 内 部 压 角	度	30
滑 動 系 敗 率	—	0.6
外 水 位	—	なし

製品番号	サイズ H x L	規格	数量	参考質量	使用型枠	一式当り	
						摘要	
L形擁壁-3							
	1200 x 2000	水抜穴特殊	3 本	660 kg		H1=700	
3-5	x 1500	調整用 水抜穴特殊	1 本	500 kg		H1=700	
3-6	x 1620	斜角 水抜穴特殊 差筋	1 本	480 kg		H1=700 D13 L=100 n=4	
3-7	x 1090	斜角 差筋	1 本	300 kg		D13 L=100 n=4	
3-8	580 x 1200	天端斜角 調整用	1 本	590 kg	H1300		
	1200 x 1440	天端斜角 調整用	1 本	920 kg	H1900	一部フラット	
合計						8 本	

140238061-C-3-20240314

合和5年度	
工事名	六実中央公園西整備計画設計業務
工事箇所	松戸市六高台三丁目14-2
図面種別	構造詳細図-4
図面番号	24-
縮 尺	図示 (A3) 図示 (A1)
松 戸 市 街 づ り 部 公 国 緑 地 譜	

140238061-C-3-20240314

## L型擁壁-4、-5、-6、-7 数量表

設 計 条 件		試行くさび法
項 目	厚 位	設計値
背面 形 状	—	水 平
上 着 荷 重	kN/m <sup>2</sup>	3.5
単位体積重量	kg/m <sup>3</sup>	24.5
地盤コンクリート	kg/m <sup>3</sup>	24.5
土	kg/m <sup>3</sup>	19.0
土 の 内 部 摩 摰 角	度	30
滑 动 系 数	—	0.6
外 水 位		なし

製品数量表

製品番号	サ イ ズ		規 格	数 量	参考質量	使用型枠	摘要	
	H	L						
<b>L形擁壁-4</b>								
4-1	570 670	×	2000	天端斜角	1 本	380 kg	H800	
4-2	670 770	×	2000	天端斜角	1 本	420 kg	H900	
4-3	770 870	×	2000	天端斜角 水抜き穴特殊	1 本	470 kg	H1000	H1=550
4-4	870 970	×	2000	天端斜角	1 本	550 kg	H1100	
4-5	970 1070	×	2000	天端斜角	1 本	600 kg	H1200	
4-6	1070 1120	×	1000	天端斜角 調整用	1 本	310 kg	H1200	
4-7	1120 1171	×	1020	天端斜角 調整用	1 本	350 kg	H1300	
4-8	1200	×	1900	斜 角	1 本	570 kg		
4-9		×	1900	斜 角	1 本	570 kg		
4-10		×	1460	調整用	1 本	480 kg		
合計						10 本		

140238061-C-4-20240314

製品数量表

製品番号	サ イ ズ		規 格	数 量	参考質量	使用型枠	摘要	
	H	L						
<b>L形擁壁-5</b>								
5-1	1790 1690	×	2000	天端斜角	1 本	1380 kg	H1900	
5-2	1690 1620	×	399	天端加工 斜 斜 差 斜	1 本	870 kg	H1800	D13 L=100 n=5
5-3	1690 1900	×	679	天端加工 斜 角 差 斜	1 本	1050 kg	H1800	D13 L=100 n=5
5-4	1685 1630	×	1100	天端斜角 調整用 水抜き穴特殊	1 本	690 kg	H1800	H1=650
5-5	1630 1580	×	1000	天端斜角 調整用 水抜き穴特殊	1 本	530 kg	H1700	H1=650
5-6	1580 1490	×	2000	天端斜角 水抜き穴特殊	1 本	1040 kg	H1700	H1=650
5-7	1480 1380	×	2000	天端斜角 水抜き穴特殊	1 本	980 kg	H1600	H1=650
5-8	1380 1280	×	2000	天端斜角	1 本	900 kg	H1500	
5-9	1280 1180	×	2000	天端斜角	1 本	800 kg	H1400	
合計						9 本		

140238061-C-5-20240314

製品数量表

製品番号	サ イ ズ		規 格	数 量	参考質量	使用型枠	摘要	
	H	L						
<b>L形擁壁-6</b>								
6-2	900 900	×	1680	調整用	1 本	400 kg		
6-1	590 900	×	820	天端斜角 調整用	1 本	140 kg	H1000	
6-3	900 1400	×	1000	天端斜角 調整用	1 本	420 kg	H1500	
6-4	1400 1800	×	1100	天端斜角 調整用	1 本	740 kg	H1900	一部フラット
合計						4 本		


140238061-C-6-20240314



製品数量表

製品番号	サ イ ズ		規 格	数 量	参考質量	使用型枠	摘要	
	H	L						
<b>L形擁壁-7</b>								
7-1	820 1013	×	2000	天端斜角	1 本	520 kg	H1100	
7-12	1040 660	×	2000	天端斜角	1 本	530 kg	H1100	
7-2	1013 1407	×	2000	天端斜角	1 本	860 kg	H1500	
7-11	1420 1407	×	2000	天端斜角	1 本	870 kg	H1500	
7-3	1407 1500	×	2000	天端斜角	1 本	1330 kg	H1900	
7-10	1800 1420	×	2000	天端斜角	1 本	1330 kg	H1900	
	1800	×	2000	水抜き穴特殊	4 本	1310 kg		H1=700
7-4 7-9	×	1250	調整用 水抜き穴特殊	2 本	820 kg		H1=700	
合計						12 本		


140238061-C-7-20240314

令和5年度	
工事者	六実中央公園再整備計画設計業務
工事箇所	松戸市六高台三丁目14-2
図面種別	機密許可図-5
図面番号	25-
縮 尺	図示(A3) 図示(A1)
地 球	松 戸 市 街 づ く り 部 公 园 部 地 球

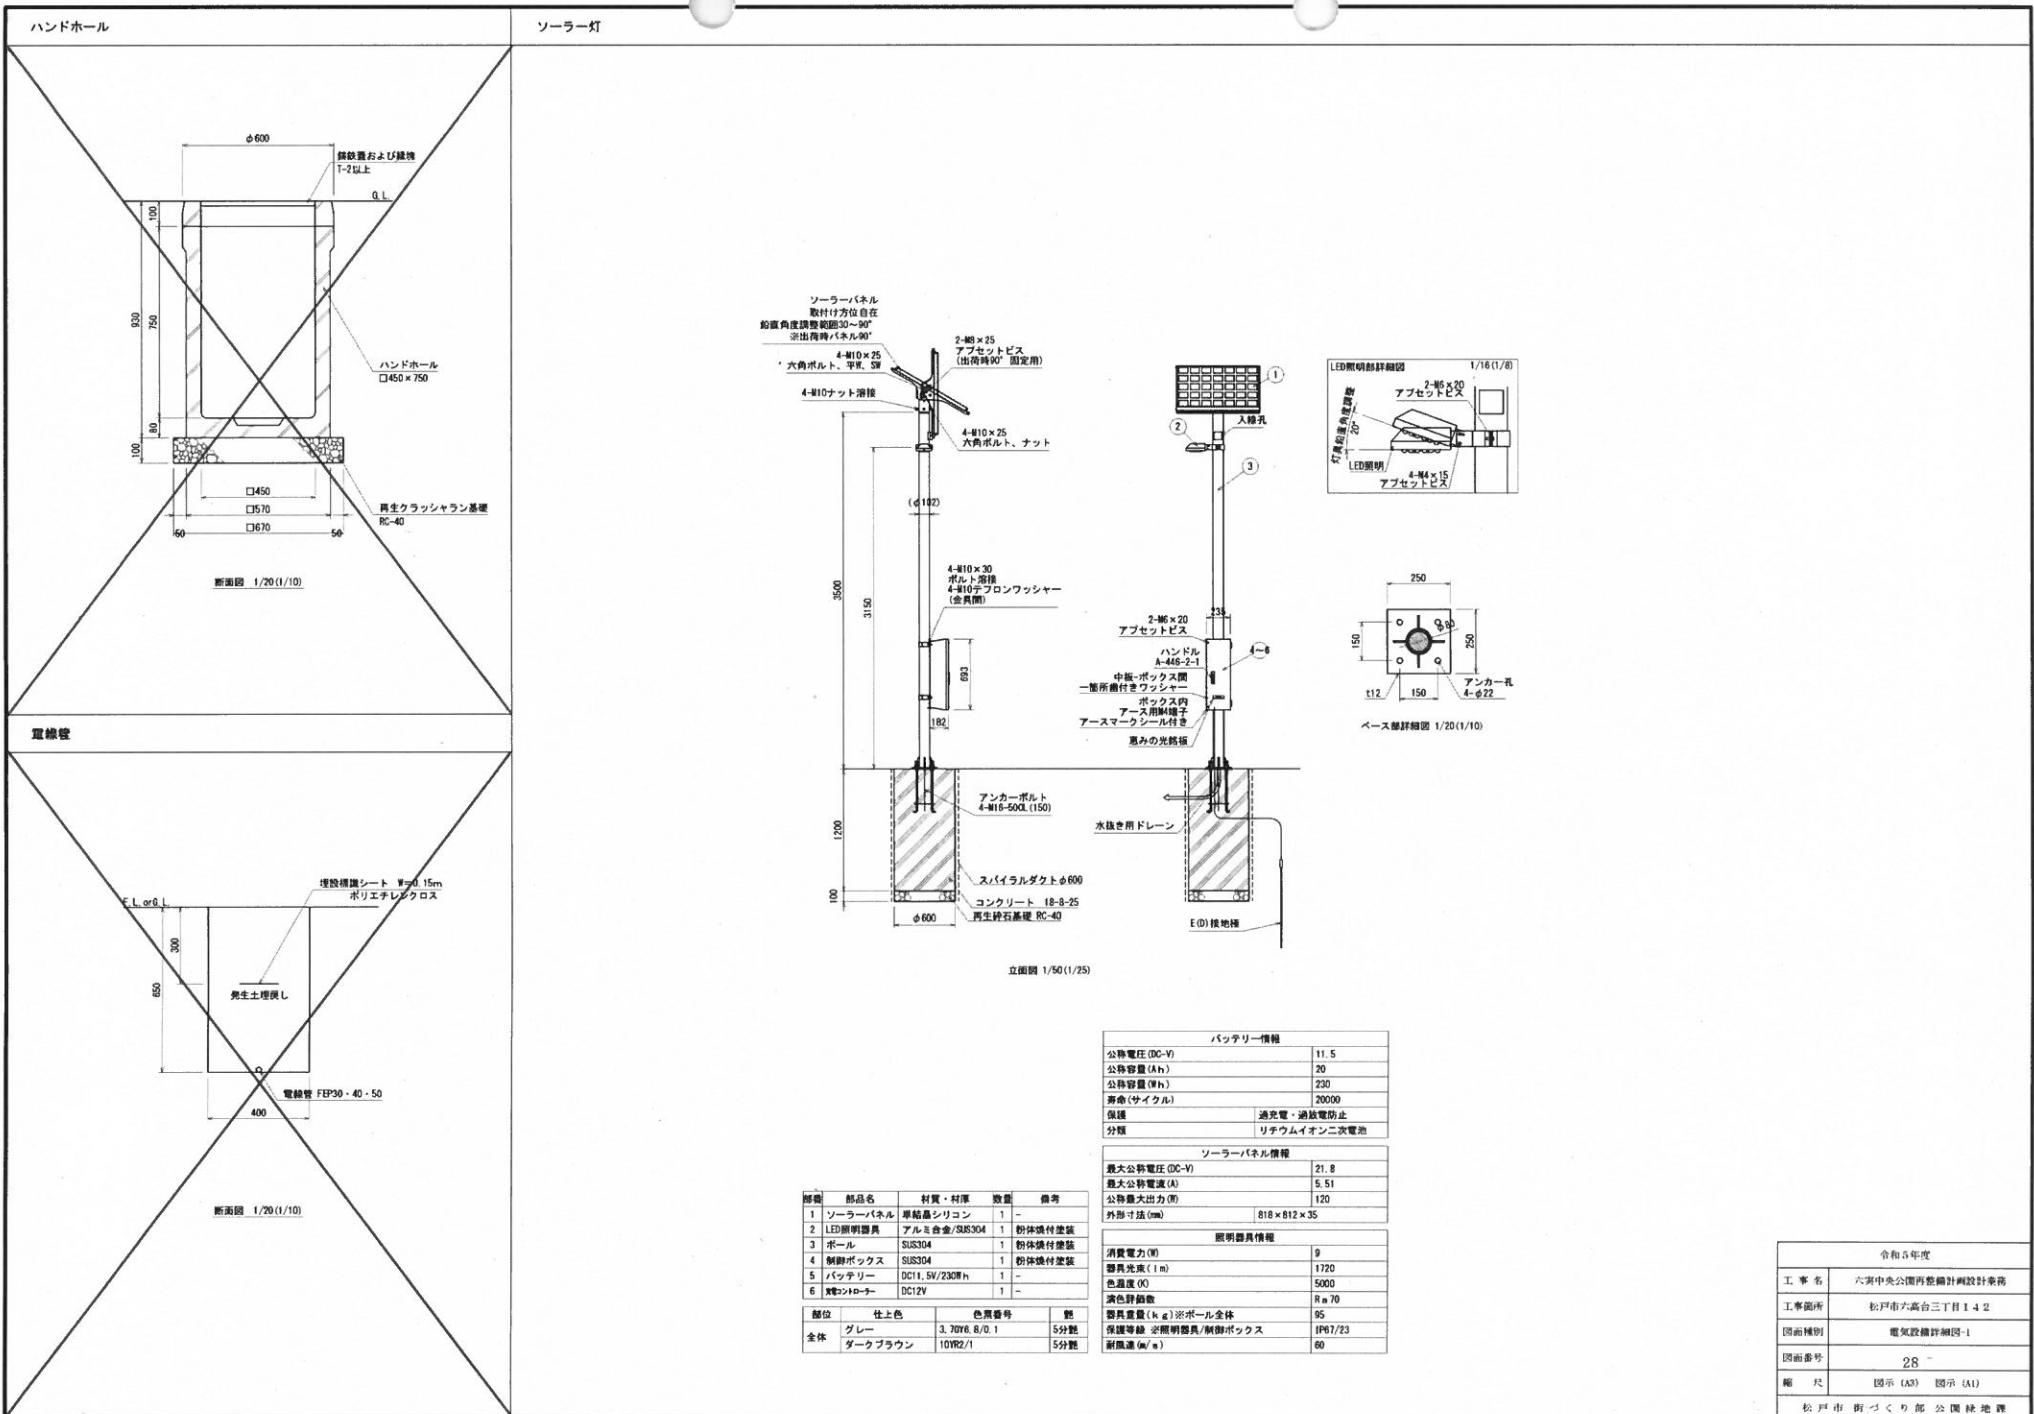

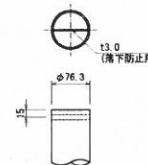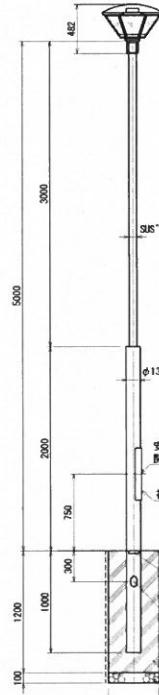

先端アダプター詳細図 1/10(1/5)

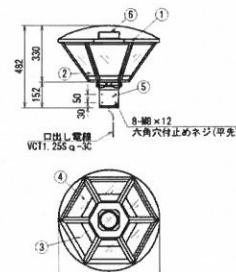

灯具詳細図 1/30(1/15)

部品	部品名	材質・材厚	数量	備考
1 本体	アルミニウム/SUS	1	粉体塗付塗装	
2 LED	LED-23-UNI1	6	-	
3 反射板	アルミニウム(Φ 4)	6	-	
4 電線コード	耐候性ゴムコード 2-1(12.0)	6	-	
5 アダプタ	アルミニウムカスト	1	粉体塗付塗装	
6 携帯電源	930mAh	-	-	
7 -	-	-	-	
8 -	-	-	-	
部位	仕上色	色票番号	範	
ダーカブラウン	7.3YR2.6/0.6	全範		
本体	グレー	3.70Y6.8/0.1	5分範	











入力電圧(V)	100	200
点灯初期値(最小値)	0.94	0.48
定格入力電流(A)	-	-
9万時間点灯後(最大値)	-	-
点灯初期値(最大値)	93	93
定格入力電力(W)	-	-
9万時間点灯後(最小値)	-	-
9万時間点灯(平均値)	94	95
定格入力容量(YA)		
全光束(lm)	14710	
配光角(度)(1m)	9010	
維持光束(1m)	-	
色温度(K)	5000	
演色評価数	Ra 70	
質量(k.g)	13.5	
保護等級	IP23	
外形寸法(mm)	φ500	
周波数(Hz)	50/60	
功率	0.90以上	
初期光束補正(%)	-	
光束設計寿命(h)	90000	
箱包最大寸法(W×D×H)(mm)	620×620×510	

立面図 1/50(1/25)


寸法記載表	
箇所	許容差(mm)
ポール各段長	±20
ポール全長	+30, -0


型式 FK-PL-3020U(76.3-139.8)	
質量	61.0 kg
色彩色	グレー 3.70Y6.8/0.1 5分範 ダークブラウン 10YR2.1 5分範 ホワイト 5.4B09.3/0.1 全範

令和5年度	
工事者	六実中央公園再整備計画設計委員会
工事箇所	松戸市六高台三丁目14-2
図面種別	電気設備詳細図-2
図面番号	29-
縮尺	図示(A3) 図示(A1)
	松戸市街づくり部公園林地課

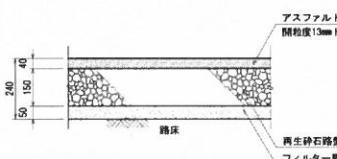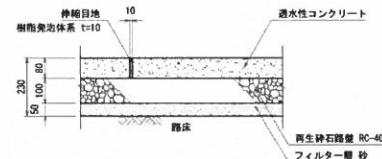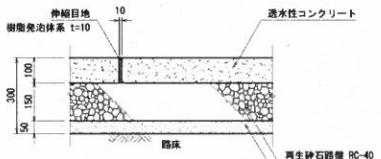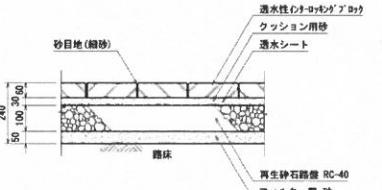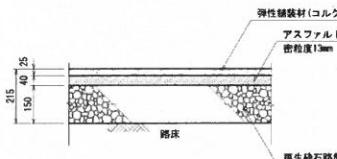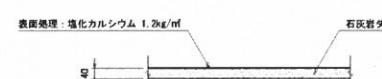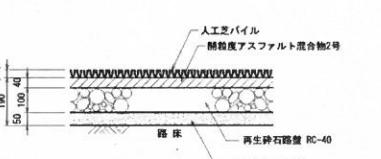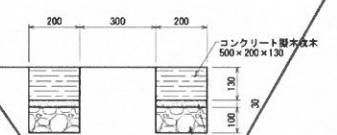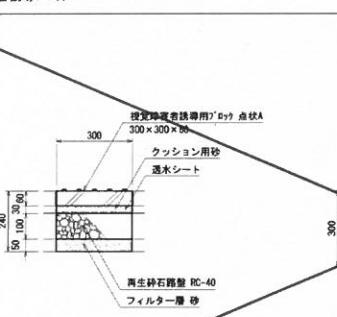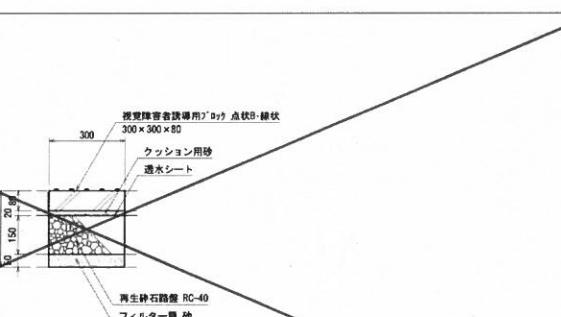
自然色アスファルト舗装	コンクリート舗装A	コンクリート舗装B	インターロッキング 舗装
 <p>横断面図 1/20(1/10)</p> <p>アスファルト混合物 密粒度13mmトップ 再生砂石路盤 RC-40 フィルター層 砂</p>	 <p>横断面図 1/20(1/10)</p> <p>伸縮目地 t=10 透水性コンクリート 路床 再生砂石路盤 RC-40 フィルター層 砂</p>	 <p>横断面図 1/20(1/10)</p> <p>伸縮目地 t=10 透水性コンクリート 路床 再生砂石路盤 RC-40 フィルター層 砂</p>	 <p>横断面図 1/20(1/10)</p> <p>透水性心材オーリングアーチ カッシュション用砂 透水シート 沙地 (細沙) 再生砂石路盤 RC-40 フィルター層 砂</p>
<p>※樹脂免治体系目地材t=10mm、65mを標準とする伸縮目地を設ける。 ※透水性コンクリートは、㈱住研渡辺製パミアコン同等品とする。</p>	<p>※樹脂免治体系目地材t=10mm、65mを標準とする伸縮目地を設ける。 ※透水性コンクリートは、伸縮目地設置型パミアコン同等品とする。</p>		
弾性舗装	ダスト舗装	人工芝舗装	枕木舗装
 <p>横断面図 1/20(1/10)</p> <p>弾性舗装材 (コルク混合材) アスファルト混合物 密粒度13mm 再生砂石路盤 RC-40 フィルター層 砂</p>	 <p>横断面図 1/20(1/10)</p> <p>表面処理: 塗装カルシウム 1.2kg/m<sup>2</sup> 石灰岩ダスト 路床</p>	 <p>横断面図 1/20(1/10)</p> <p>人工芝パイプ 伸縮アスファルト混合物2号 路床 再生砂石路盤 RC-40 フィルター層 砂</p>	 <p>平面図 S=1/20</p> <p>コンクリート脚木 500×200×130 クッション用砂 再生クラッシャーラン (RC-40) 路盤 コクチ-脚木 500×200×130</p>
<p>※不陸調整に充填剤が必要な場合には、再生砂石路盤 (RC-40) を使用する。</p>			
視覚障害者誘導アーチ	点状A 断面図 1/20(1/10)	点状B 断面図 1/20(1/10)	点状C・線状 断面図 1/20(1/10)
 <p>視覚障害者誘導アーチ 点状A 300×300×80 クッション用砂 透水シート 再生砂石路盤 RC-40 フィルター層 砂</p>	 <p>視覚障害者誘導アーチ 点状B-線状 300×300×80 クッション用砂 透水シート 再生砂石路盤 RC-40 フィルター層 砂</p>		

令和5年度	
工事名	六宮中央公園再整備計画設計委員会
工事箇所	松戸市六高三丁目14-2
図面種別	舗装計画図
図面番号	30-
縮尺	図示 (A3) 図示 (A1)
松戸市街づくり部公園緑地課	

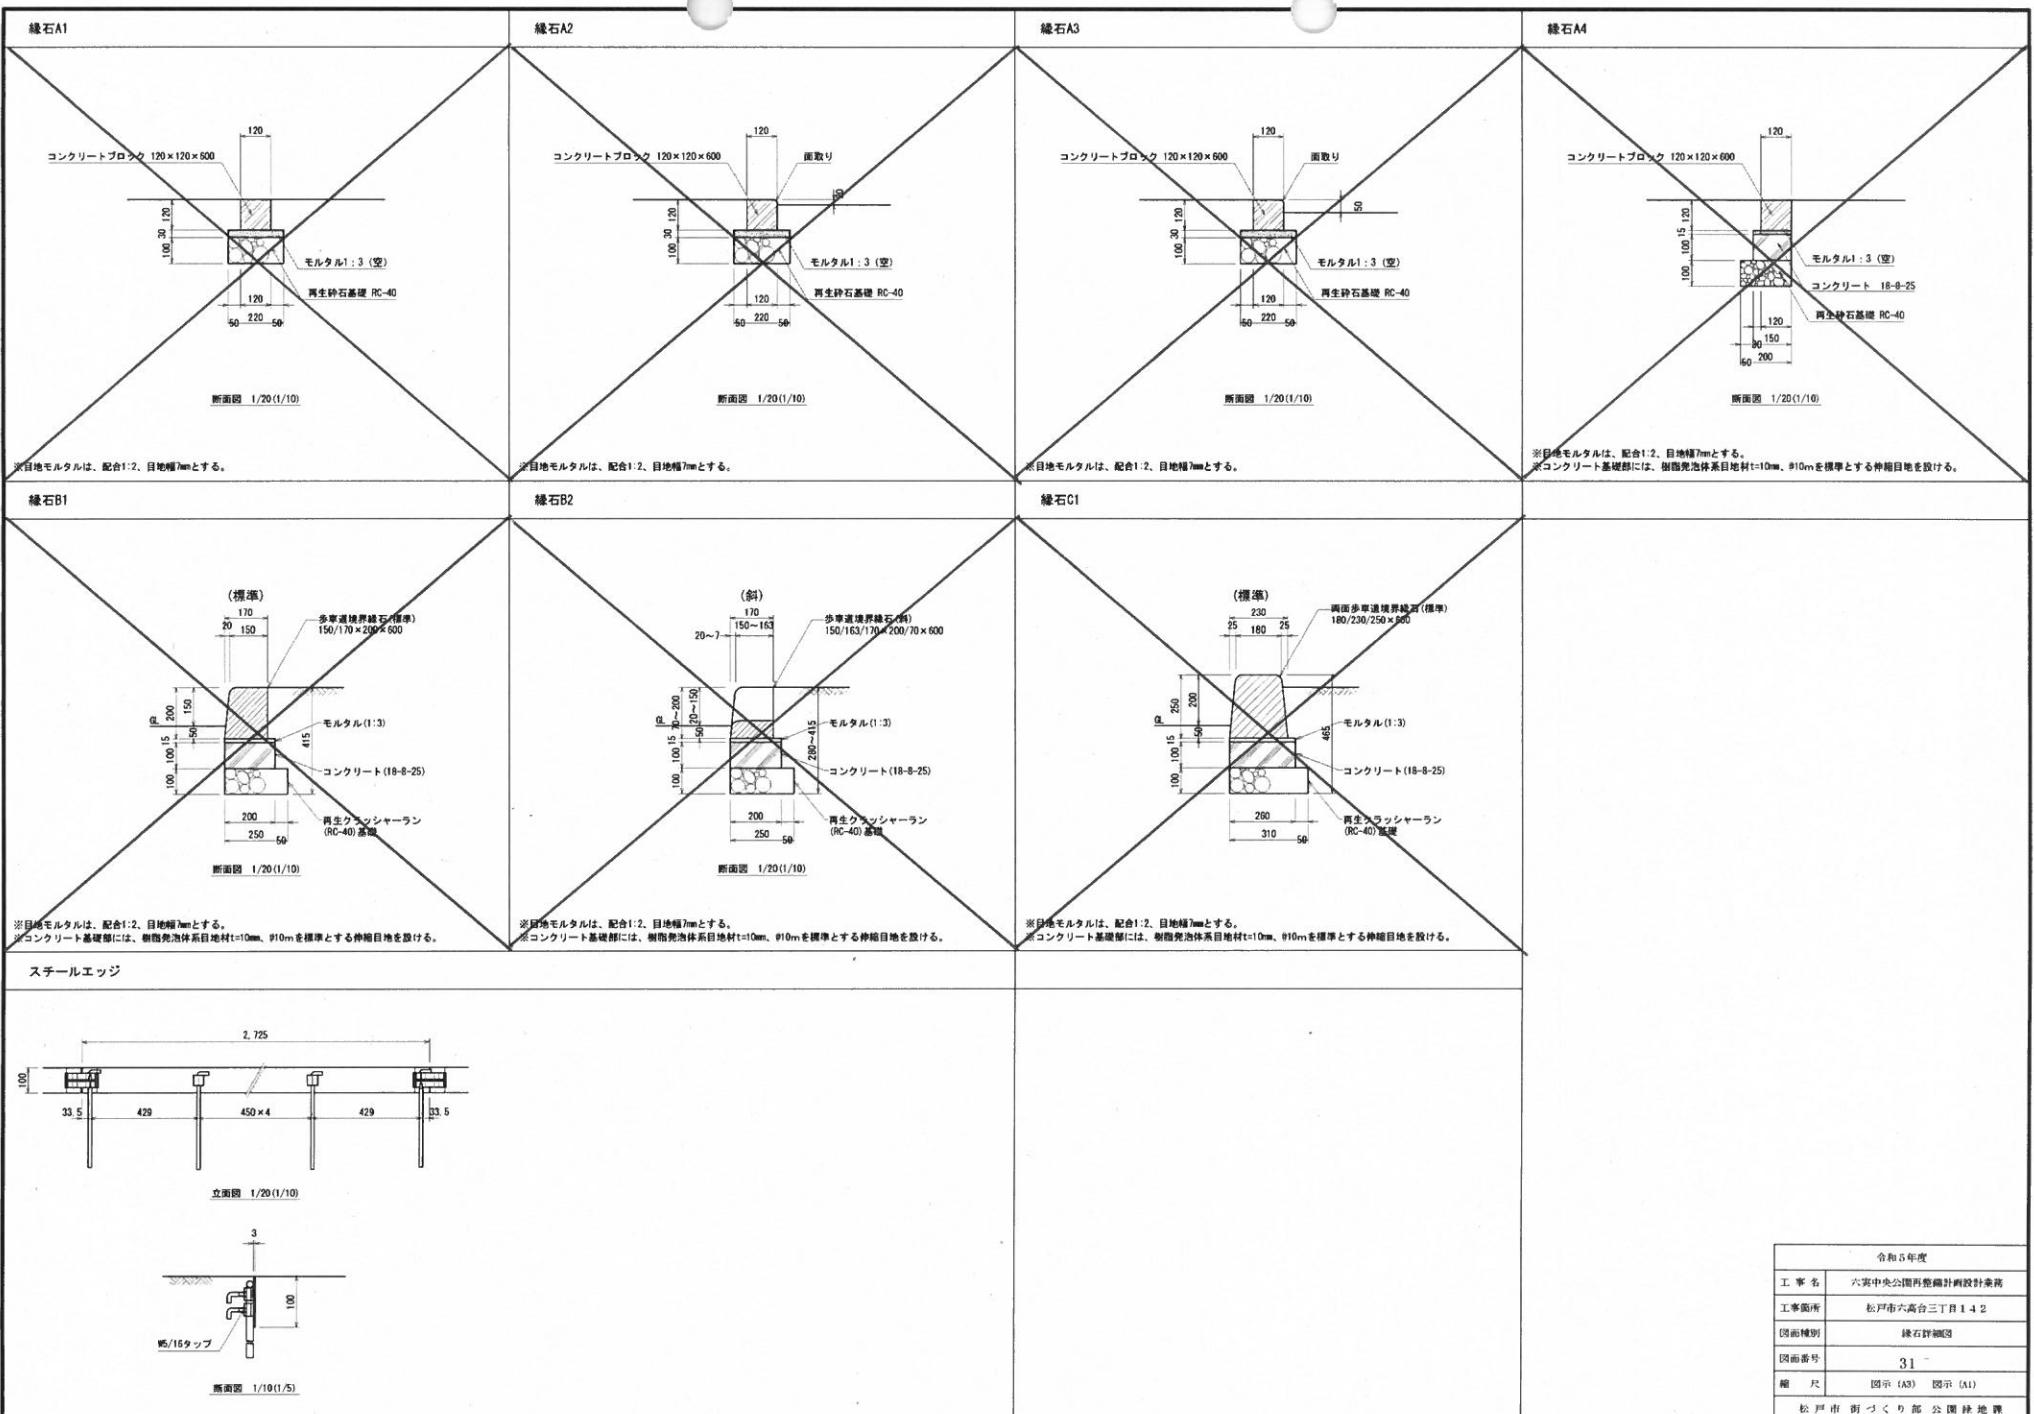


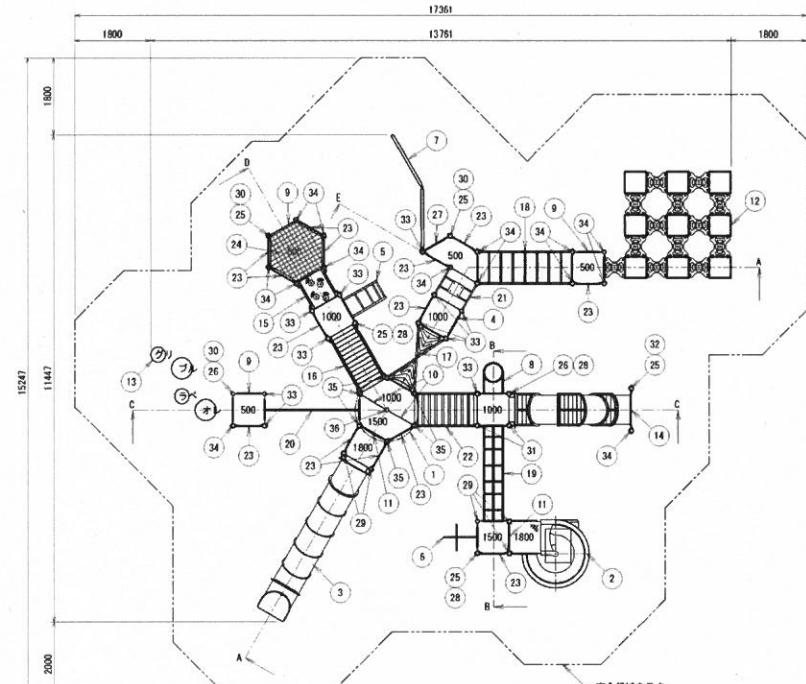


平面圖 1/120 (1/60)

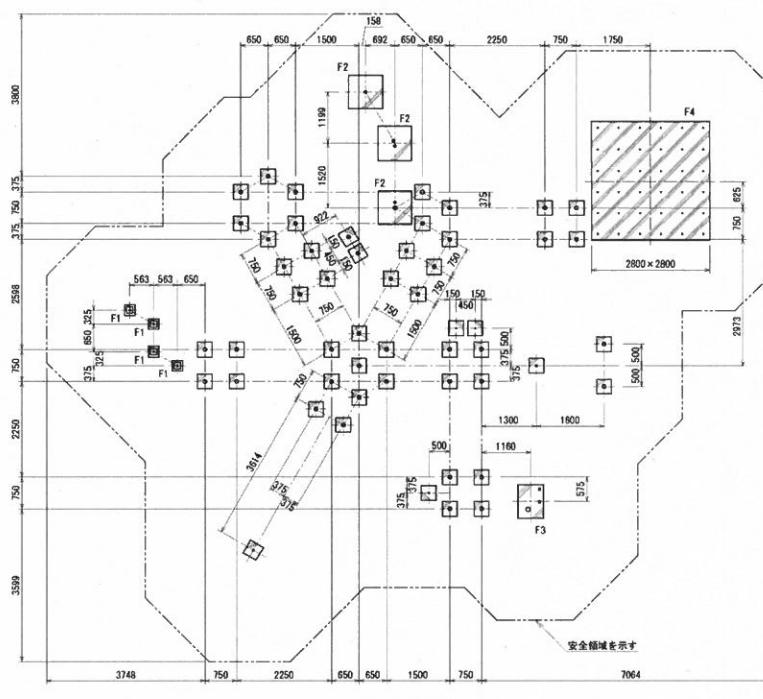


基礎伏圖 1/120 (1/60)

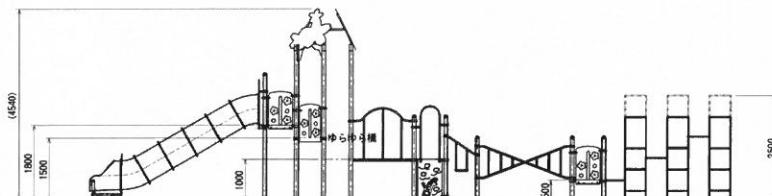

A視立面展開圖 1/120 (1/60)

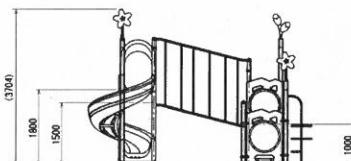

B视立面图 1/120(1/60)

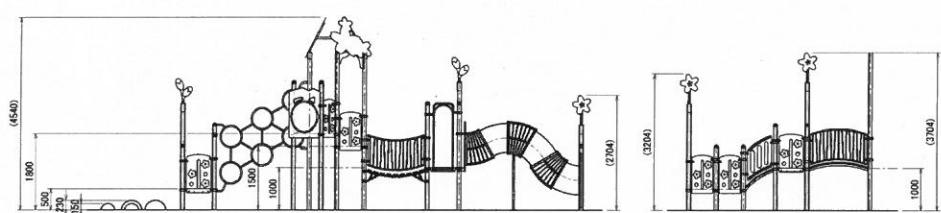

C視立面圖 1/120(1/60)


D裸立面圖 1/120(1/60)

[譯文直圖] 1/129 (1/69)


名 称	仕 槽	寸
1 サクラーフ <sup>®</sup>	PL-2.3	1
2 ららスイズドー1800	ポリエチレン回転成型品/ポリエチレン板 19t PL-6/織維板 2.3t	1
3 トンネルスライダー1800	ポリエチレン回転成型品/ポリエチレン板 19t スチール	1
4 ウォールスライマー1000	ポリエチレン板 19t/φ27.2×2.8	1
5 アーチクリヤー1000	φ42 x 3.5 / φ27.2 x 2.8	1
6 プロペラボルト1500	φ34 x 3.4	1
7 ワールドランディング	ø60 x 5.8 /ポリエチレン板 19t	1
8 リングクリヤー1000	ø72 x 3.8	1
9 スタッピングキルト	ポリエチレン板 19t /ø27.2 x 2.8	3
10 スタッピングキルト600	ポリエチレン板 19t /ø27.2 x 2.8	2
11 スタッピングキルト600	ポリエチレン板 19t /ø27.2 x 2.8	2
12 スケアプロテクター2000SP	ø27.2 x 2.8 /ポリエチレン板 19t	1
13 ポールクリヤー1000	リサイクルアルミニウム/ø27.2 x 2.8	1
14 ひしむし耐熱スリップ	ポリエチレン回転成型品/ポリエチレン板 19t PL-2.3	1
15 リングクリヤー	合板木板 3.8t /スチール ポリエチレン板 19t/ø42 x 3.5	1
16 アーチクリヤージ	合板木板 3.8t /スチール	1
17 Xマッジ	ポリエチレン板 19t/ø34x3.2	1
18 ハートスクリーニング	ø34 x 3.2	1
19 リフクリヤー	ø34 x 3/2/ø27.2 x 2.8	1
20 サイドクリヤークリヤー	ø34 x 3/2/ø27.2 x 2.8	1
21 ほこ遮り	ポリエチレン板25t/ø34 x 3.2 /ø27.2 x 2.8	1
22 ゆめらら槽	合板木板 3.0t /ø7.8cm/SUSチーン+φ10	1
23 フィンスSP	ポリエチレン板 19t	14
24 六角ナットSP	テロノンローブφ16	5
25 積層樹脂SP	PL-2.3	5
26 積層樹脂SP2	PL-2.3	2
27 カバー(パネル)A	ポリエチレン板 19t	1
28 3600ポスト	アルミ押出物 φ89.1 x 3	3
29 3600ポストC	アルミ押出物 φ89.1 x 3	5
30 3100ポスト	アルミ押出物 φ89.1 x 3	3
31 3100ポストC	アルミ押出物 φ89.1 x 3	2
32 2600ポスト	アルミ押出物 φ89.1 x 3	1
33 2600ポストC	アルミ押出物 φ89.1 x 3	11
34 2100ポストC	アルミ押出物 φ89.1 x 3	14
35 ループポストC	ø89.1 x 3	6
36 センターポストC	アルミ押出物 φ89.1 x 3	1
- 四角デッキ	織維板 2.3t	7
- 台形デッキ	織維板 2.3t	3

100


令和5年度	
工事名	六実中央公園再整備計画設計業務
工事箇所	松戸市六高台三丁目 14 2
面積種別	施設詳細図-1
面積番号	34 -
縮 尺	図示 (A3) 図示 (A1)

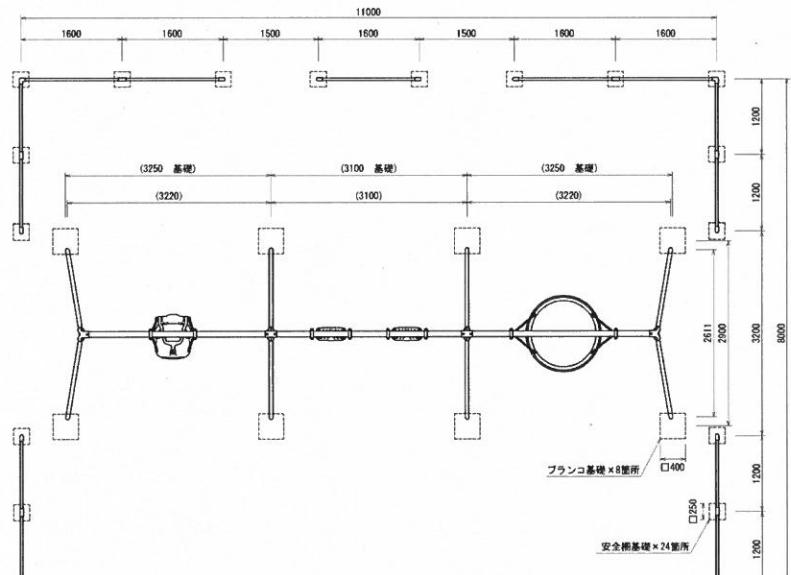

平面圖 1/80 (1/40)

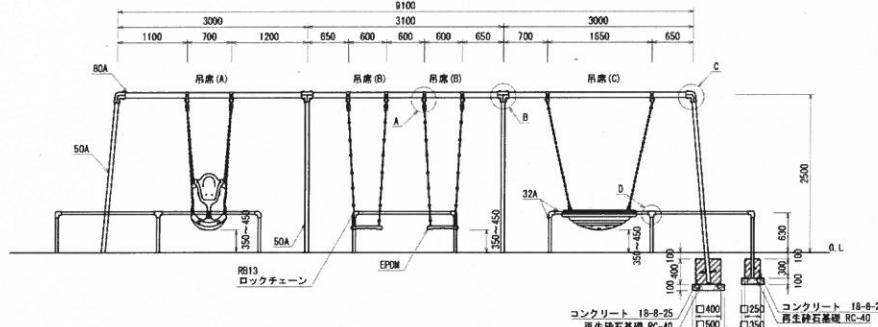

正面圖 1/80(1/40)

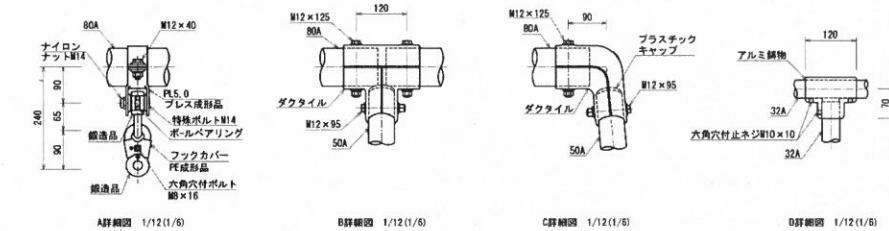

A詳細図 1/12(1/6)


B詳細図 1/12(1/

C詳細図 1/12(1)

D詳細図 1/12(1/6)




吊席(A)解剖圖 1/40(1/20)

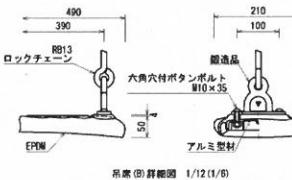


吊席(B)詳細図 1/12(1)



吊底(C)詳細圖 1/40 (1/20)

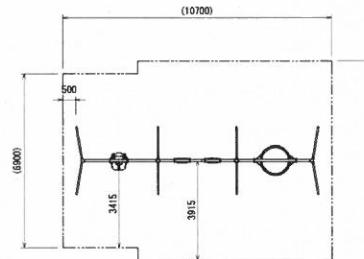


安全領域圖 1/200 (1/100)

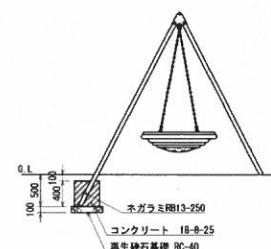

側面図 1/80(1/40)

令和5年度	
工事名	六実中央公園再整備計画設計業務
工事箇所	松戸市六高台丁目14-2
図面種別	施設詳圖類-2
図面番号	35-
縮尺	図示(A3) 図示(A1)


兒童用單體遊具

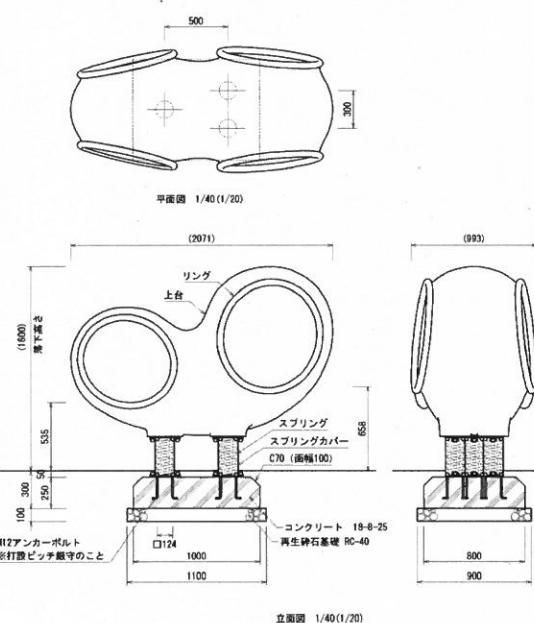

上台	FRP成形品（イエロー）
リング	合成ゴム成形品（ブルー）
スプリング	鍍錆φ20 外径φ140 高さ300 樹脂コーティング仕上
スプリングカバー	ターボリン（グリーン）


- ・JPFA-SP-S:2014に準拠した製品とする。
- ・（一社）日本公園施設業協会団体賠償責任保険に加入した製品とする。

幼兒用游具A

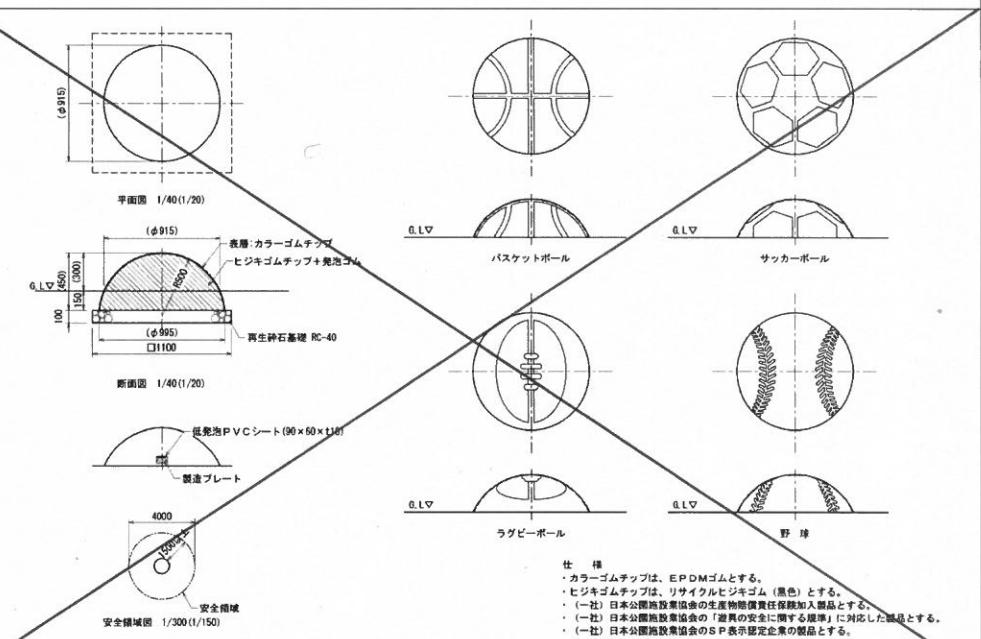

安全领域


幼兒用遊具B

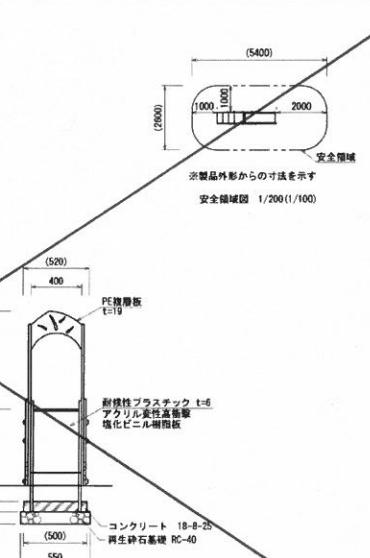

- ・取付金具は電気亜鉛メッキ処理後、アクリル焼付塗装とする。
- ・ボルト・ナットは、電気亜鉛メッキ処理とする。
- ・ISO9001・ISO14001の認証取得済で品質とし、(一社)日本公認施設業協会の賠償責任保険付とする。
- ・取付金具の安全に関する規格 ISO-IEC-SP-5 : 2014(既製品、既付用)に準拠した開発と生産

令和5年度	
工事名	六本木中央公園再整備計画設計業務
工事箇所	松戸市六高台三丁目142
図面種別	施設詳細図-3
図面番号	36-
縮尺	図示(A3) 図示(A1)


## 健康器具A

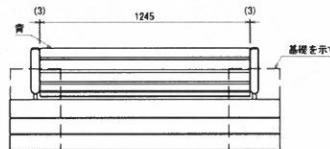


平面図 1/30(1/15)




説明シール表示内容詳細図

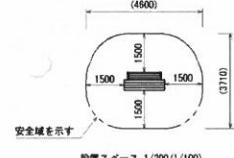

設置スペース 1/200(1/100)

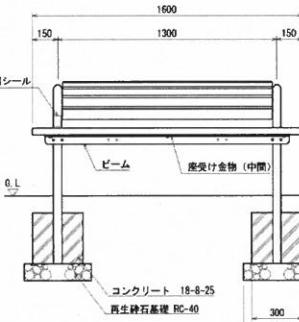


立面図 1/30(1/15)

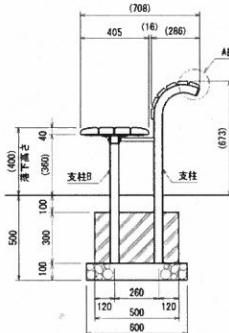


上台  
支柱  
支柱B  
支柱  
ビーム  
座受け金物(中間)  
座受け金物(中間)  
ビーム  
座受け金物(中間)  
説明シール  
質量  
・本製品は、(一社)日本公園施設業協会 SPL表示認定企業の製造品とする。  
・本製品は、(一社)日本公園施設業協会賠償責任保険加入製品とする。  
・本製品は、ISO9001認証取得企業製品とする。


## 健康器具C

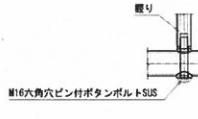

A部詳細図 1/10(1/5)

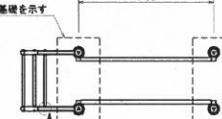

平面図 1/60(1/30)

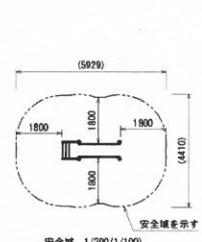

安全域 1/200(1/100)




サイン表示内容詳細図 S-1/3

クラウンドポスト : φ42.1 アルミ押出形材 アルマイド仕上(シルバー)  
アルミ合金属物 合成樹脂塗装(アースグレー)  
ぶらぶらフレーム : φ48.6×13.2, φ34×13.2鋼管  
電気亜鉛メッキ 合成樹脂塗装(アースグレー)  
平行棒フレーム : φ42.7×12.3 電気亜鉛メッキ 合成樹脂塗装(ライムグリーン)  
握り : φ28アルミ押出形材 合成樹脂塗装(ライムグリーン)  
サイン本体 : アルミ合金属物 合成樹脂塗装(アースグレー)  
サイン表示 : 11.5アルミ板 CAPPタフジェット


質量 : 48kg

- ・本製品は、(一社)日本公園施設業協会 SPL表示認定企業の製造品とする。
- ・本製品は、(一社)日本公園施設業協会賠償責任保険加入製品とする。
- ・本製品は、ISO9001認証取得企業製品とする。

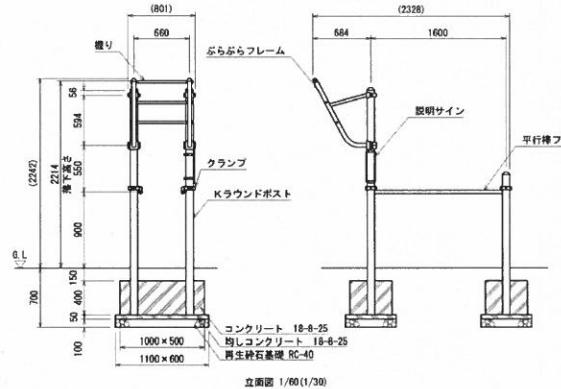


立面図 1/60(1/30)

## 健康器具B

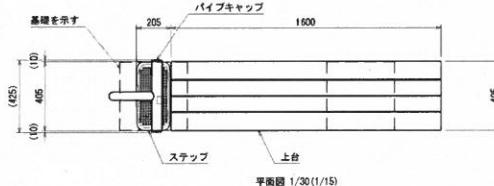


平面図 1/30(1/15)


上台  
支柱A  
支柱B  
ビーム  
座受け金物(中間)  
ステップ  
パイプキャップ  
説明シール  
質量  
・本製品は、(一社)日本公園施設業協会 SPL表示認定企業の製造品とする。  
・本製品は、(一社)日本公園施設業協会賠償責任保険加入製品とする。  
・本製品は、ISO9001認証取得企業製品とする。

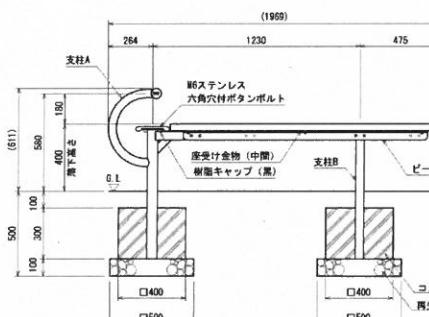

立面図 1/30(1/15)

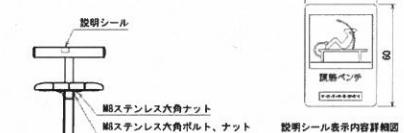


説明シール表示内容詳細図

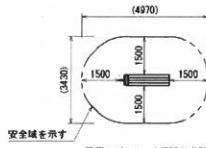


設置スペース 1/200(1/100)

令和5年度	
工事名	六甲中央公園再整備計画設計業務
工事箇所	松戸市六高台三丁目14-2
図面種別	施設詳細図-6
図面番号	38-
縮尺	図示(A3) 図示(A1)
	松戸市街づくり部公園課地課



健康器具D

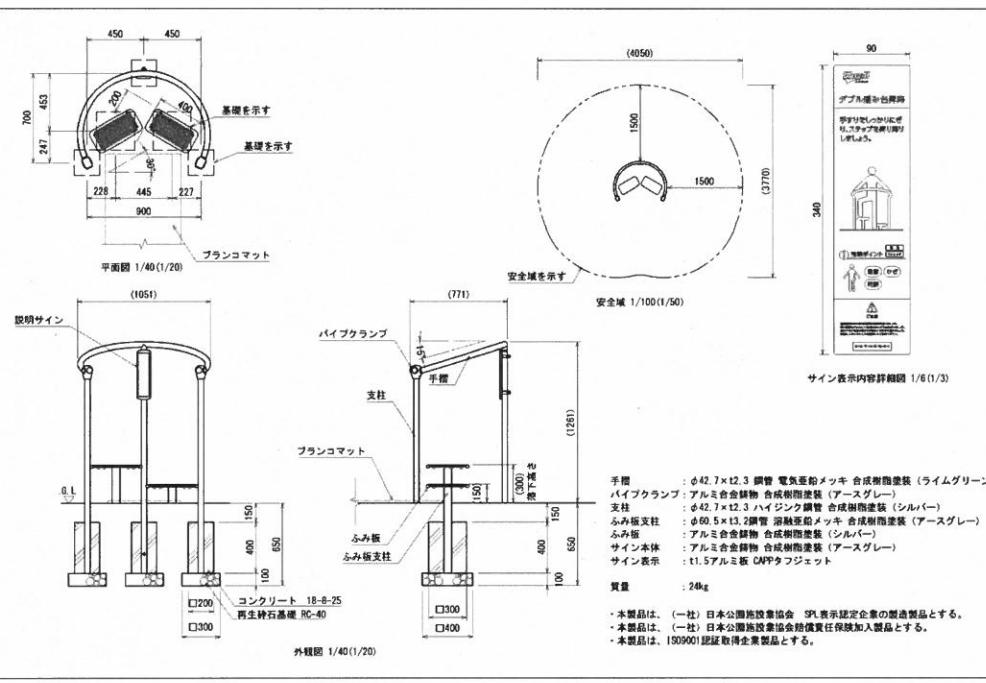

健康器具E

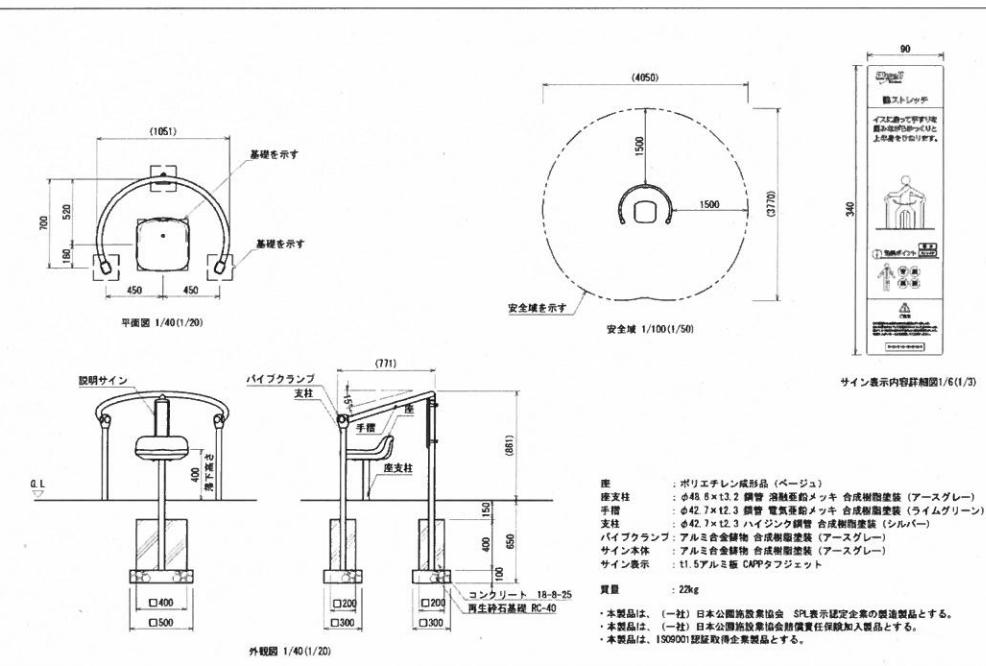

健康器具F

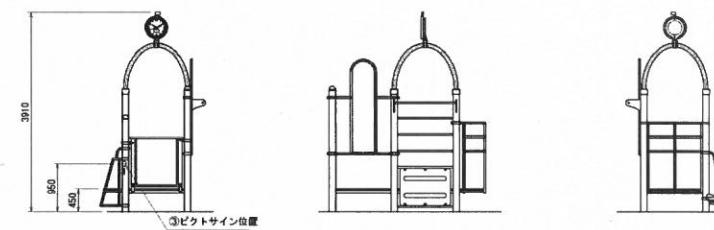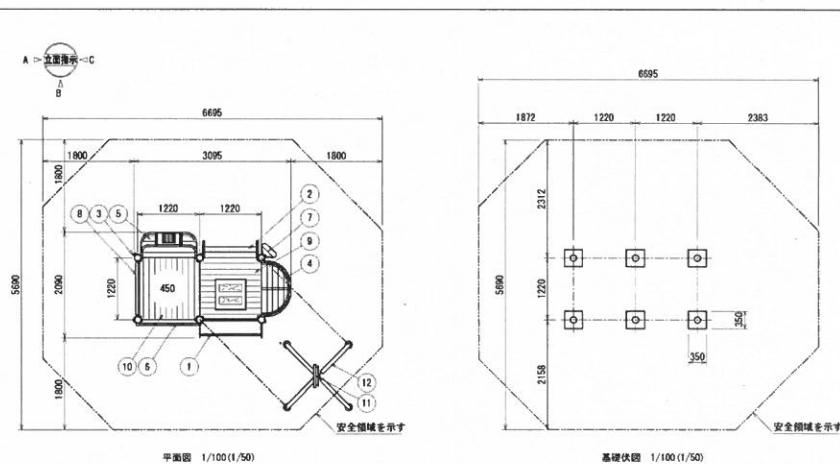

A視立面圖 1/100 (1/50)

B视立面图 1/100(1/50)


C視立面圖 1/100 (1/54)

NO.	名 称	仕 様	数量
①	ウォールラダー	スチール・ポリエチレン板 19t	1
②	階段昇降台	合成木材・スチール	1
③	木のリード掛け	PL-9	1
④	上半身ぬり	合成木材・スチール	1
⑤	ばんくつ	合成木材・スチール	1
⑥	垂墨びと及び背糸	スチール	1
⑦	ストレッチボード	合成木材・スチール	1
⑧	説明サイン	合成木材・スチール	1
⑨	足つばデッキ	合成木材・スチール・歩道板	1
⑩	四脚デッキ	合成木材・スチール	1
⑪	時計	ソーラー式電波時計	1
⑫	アーチ屋根	φ6.3×3.2	1
一	ボスト 3000	φ12.7×4.5	3
	ボルト 240	φ12.7×4.5	1


- ・合成本材は、木粉入り再生プラスチック（ボリプロピレン系色：サンディーブラウン）とし、「再生有機系樹脂認定基準」適合品とする。
- ・鋼材は、電気亜鉛メッキ施工の上、ボリエスチル樹脂被膜仕上げとする。
- ・本製品は、(一社)日本公認建築協業会認證責任保証加入製品とする。
- ・本製品は、ISO9001認証取得企業製品とする。
- ・本製品は、安全に関する規準JIS-SP-S:2014適合製品とする。

令和5年度	
工事名	六実中央公園内整備計画設計業務
工事箇所	松戸市六高台三丁目1-4-2
図面種別	施設許可申請-6
図面番号	39-
縮尺	図示 (A3) 図示 (A1)
松戸市 街づくり部 公園緑地課	


## 健康器具G

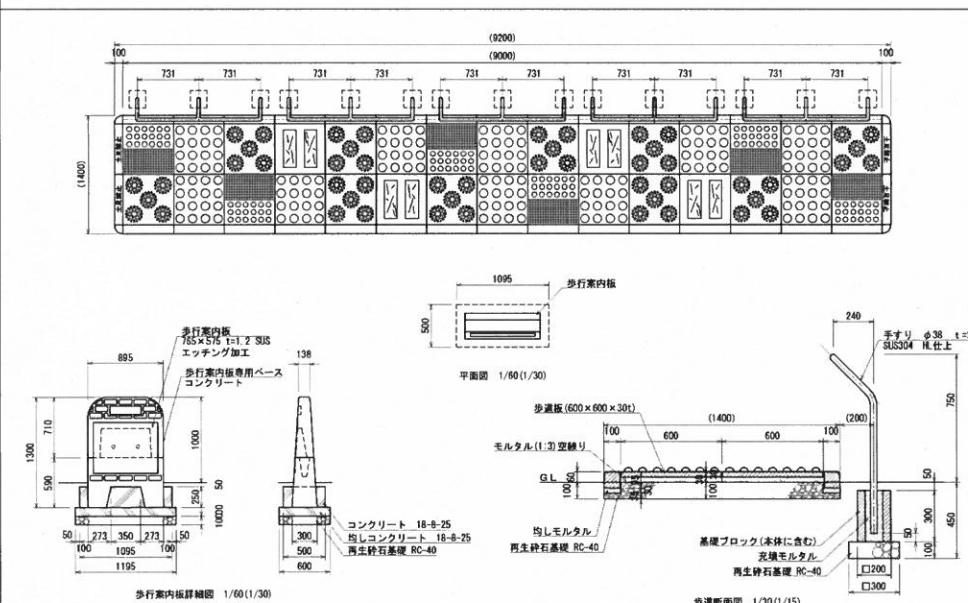

## バスケットゴール

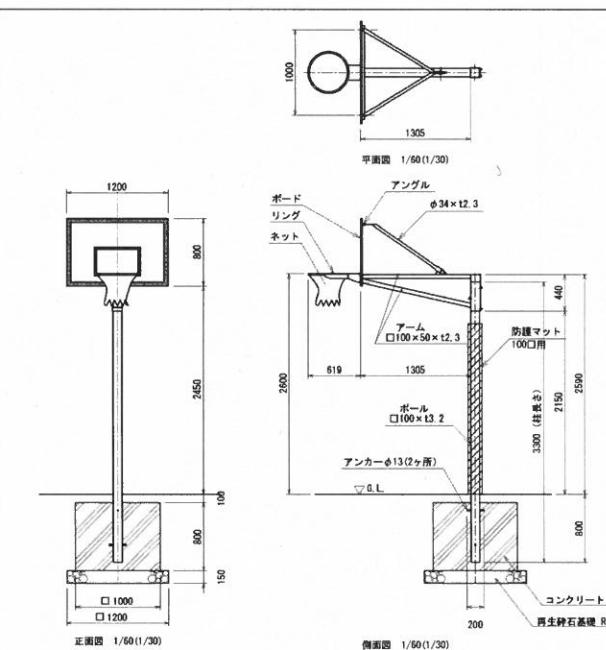


## コートライン

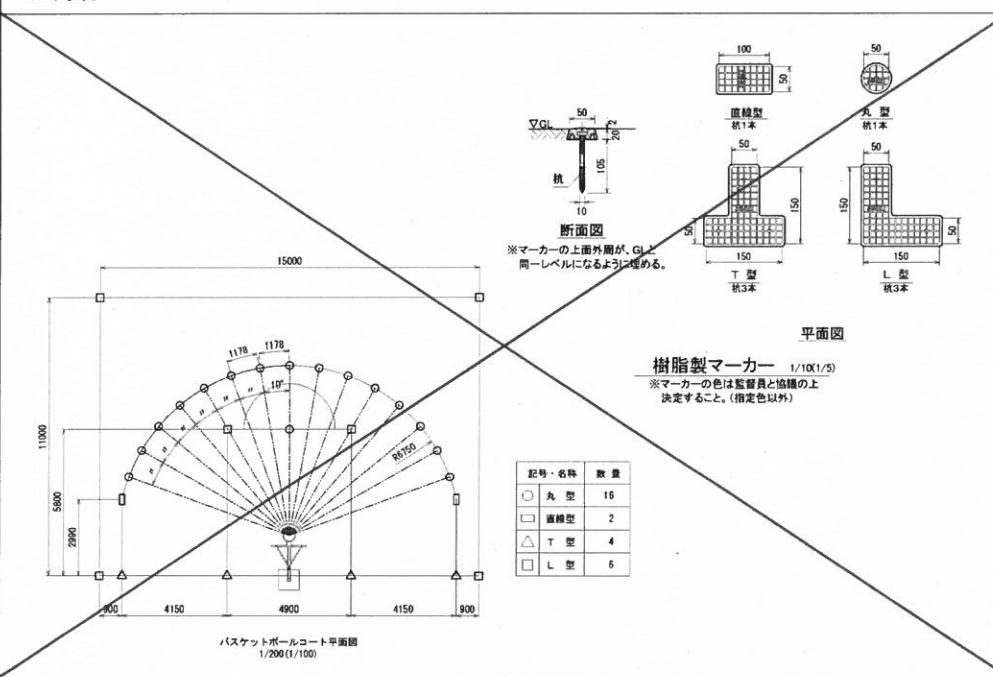



令和3年度	
工事名	六実中央公園再整備計画設計業務
工事箇所	松戸市六高台三丁目14-2
図面種別	施設詳細図-7
図面番号	40-
縮尺	図示 (A3) 図示 (A1)
松戸市街づくり部公園緑地課	

ベンチ-A

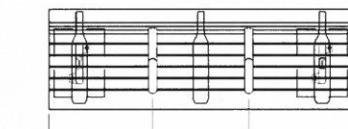

上台	再生木材
座	アルミ合金飾物 合成樹脂塗装 (アースグレー)
受	アルミ合金飾物 合成樹脂塗装 (アースグレー)
貫	アルミ5ミリ押出形材 アルミマット仕上 (ブラック)
	樹脂シンドキヤッパ付 (ブラック)
クラウド	アルミ合金飾物 合成樹脂塗装 (アースグレー)
肘	アルミ合金飾物 合成樹脂塗装 (アースグレー)
	ATM樹脂
脚	アルミ合金飾物 合成樹脂塗装 (アースグレー)
直管	8inx


※ISO9001/ISO14001認証取得企業の製品とする。  
※（一社）日本公園施設業協会 SPL表示認定企業の製造製品とする。  
※（一社）日本公園施設業協会団体賠償責任保険に加入した製品とする。

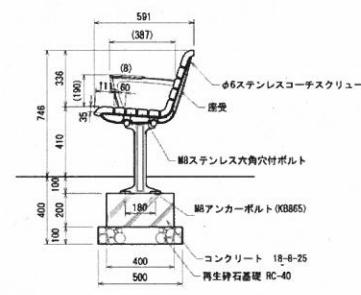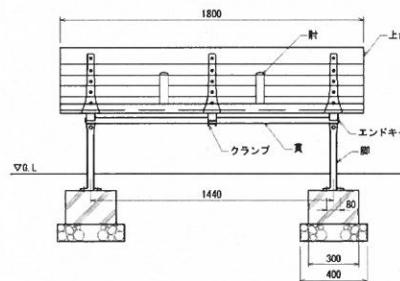


正面圖 1/30(1/1)

断面图 1/30(1/1)


テーブルベンチ

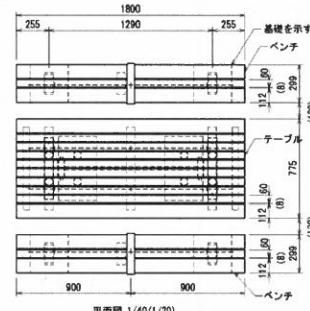

第1頁 1/40(1/20)

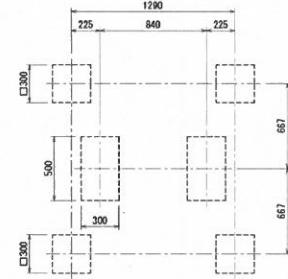


作业 1 (40/1/20)

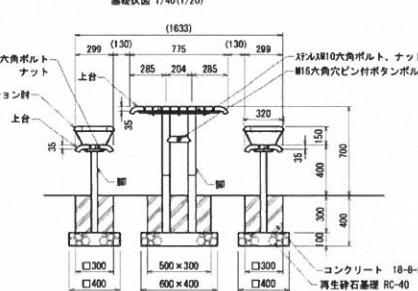

斷面圖 1/40 (1/20)



正面図 1/40 (1/20)

ベンチ-B

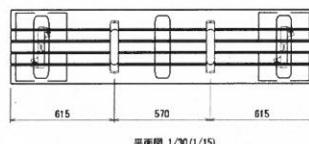


上台	再生木材
座受	アルミ合金飾物 合成樹脂塗装（アースグレー）
真	φ34アルミ押出材 アルマイド仕上（ブラック）
脚	樹脂エンキドチャップ付（ブラック）
クランプ	アルミ合金飾物 合成樹脂塗装（アースグレー）
肘	アルミ合金飾物 合成樹脂塗装（アースグレー）
部	AES樹脂
質量	アルミ合金飾物 合成樹脂塗装（アースグレー）
	5kg

※ISO9001/ISO14001認証取得企業の製品とする。  
※(一社)日本公園施設業協会 SPL表示認定企業の製造販売とする。  
※(一社)日本公園施設業協会団体賠償責任保険に加入した製品とする。

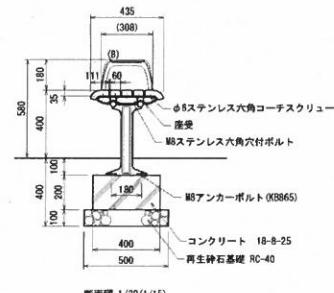
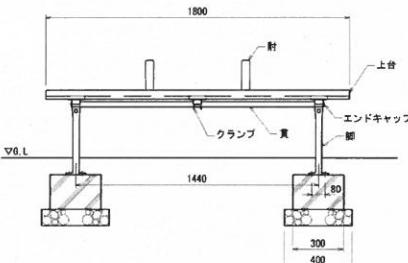


正面圖 1/39 (1/1)

版面圖 1/30(1)


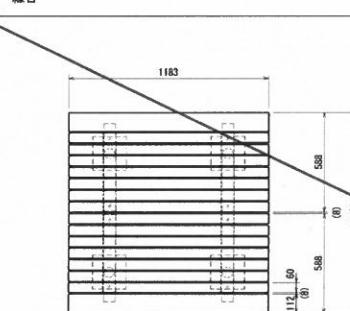


平面圖 1/30 (1/1)

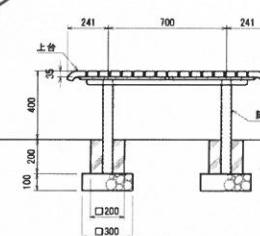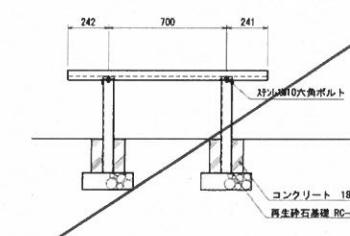


令和3年度	
工事名	六中央公園再整備計画設計委託
工事箇所	松戸市六高台丁目14-2
図面種別	施設詳細図-8
図面番号	41-
縮尺	図示(A3) 図示(A1)

## 水飲み

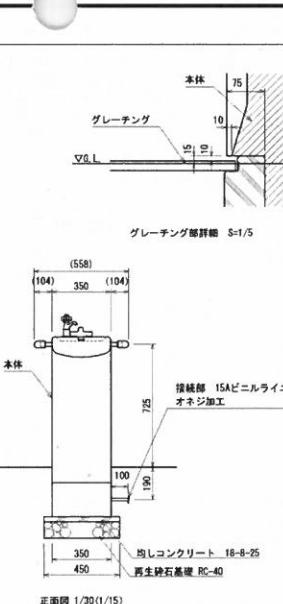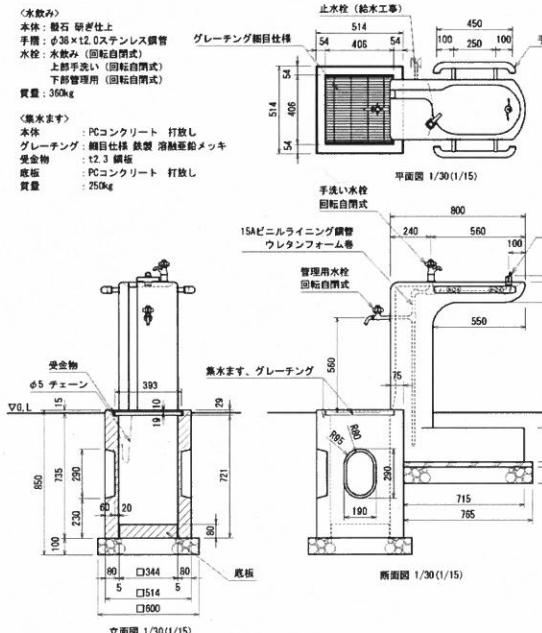


※ISO9001/ISO14001認証取得企業の製品とする。  
※（社）日本公園施設業協会 GFL表示認定企業の製品とする。  
※（社）日本公園施設業協会团体結婚責任保険に加入した製品とする。


## 車止め-A

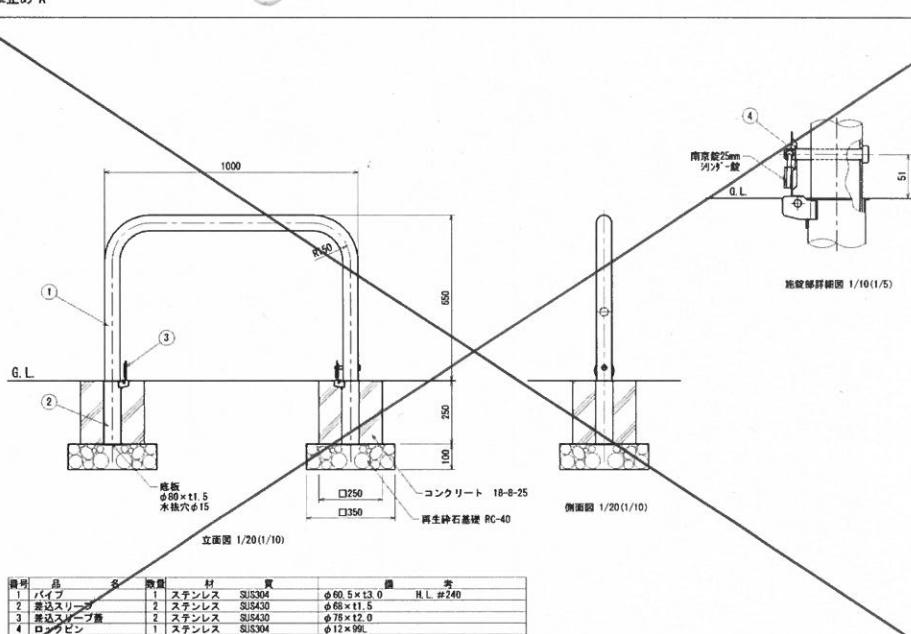


## 車止め-B

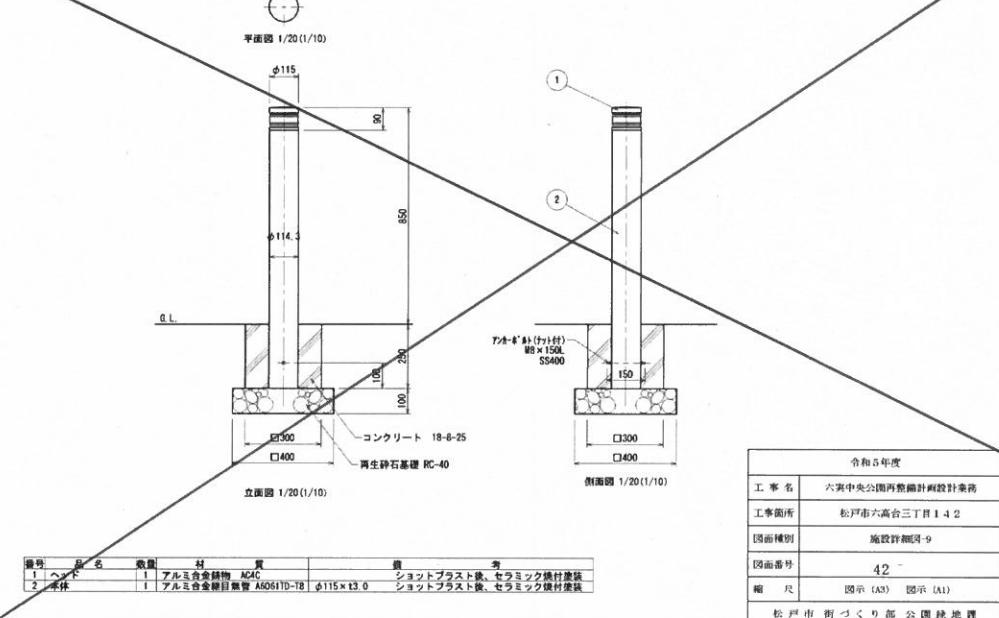


フェンス

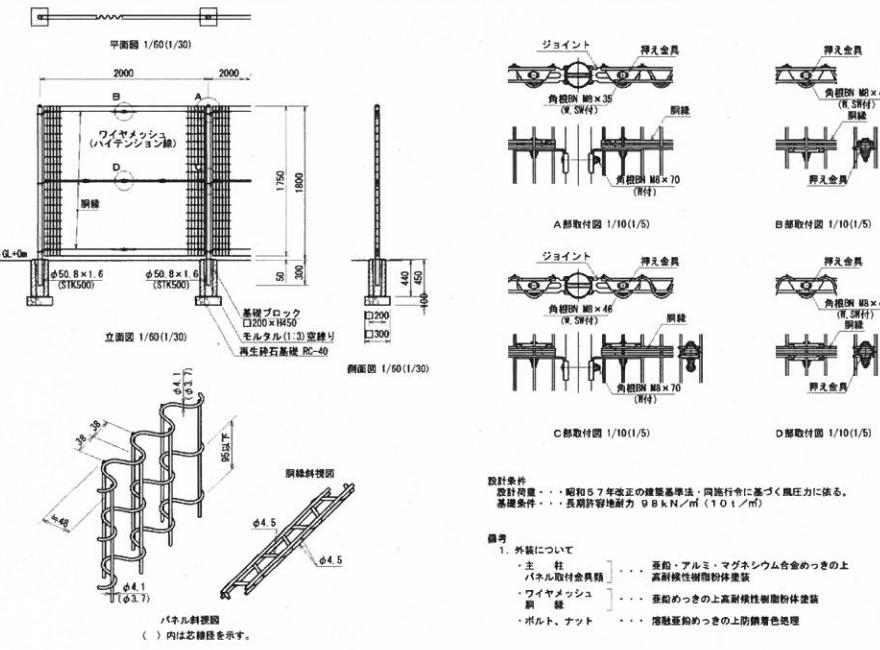

#### 手すり(通常部・階段中央部)

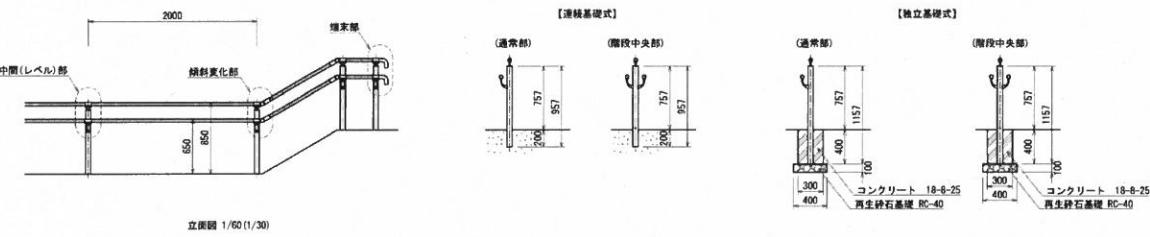

側面図 1/60(1/30)

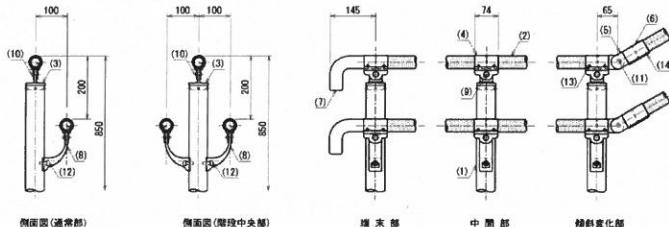


拡大群組図 1/16(1/8)

番号	名称	形状	寸法	規格	表面処理
(1)	支柱	φ60×3.0t		A6005CS-T5	JIS H 8902 鋼機械用被覆食肉(B)
(2)	手摺	φ40(Φ35×3.0t)		A6005CS-T5	再生木材表面強化セーディング仕上
(3)	キャップ金具A	φ60mm		ADC	
(4)	キャップ金具B	φ40mm (巾厚74)		A6003S-T5	
(5)	フレキシブル金具A	φ40用 (2個/セット)		ADC	
(6)	フレキシブル金具B	φ40用 (巾厚74)		A6003S-T5	
(7)	維持ナット	φ40		ADC	
(8)	2段金具	φ40用(出幅=100)		AC4C	
(9)	化粧ナット	M8用		アルミ材	
(10)	六角穴付ボタンボルト	M8×12 B, SW			
(11)	六角穴付ボタンボルト	M8×20 B, SW		SUS	
(12)	六角穴付ボルト	M8×25 B, SW			
(13)	ピアスピス	φ4×19 B			
(14)	六角穴付止マジ	M8×6 B			


※ 本品は、メーカーの指定する損害賠償責任保険に加入しているものとする。

令和5年度	
工事名	六実中央公園再整備計画設計業務
工事箇所	松戸市六高台三丁目14-2
図面種別	施政詳細図-10
図面番号	43-
縮 尺	圖示 (A3) 圖示 (A1)

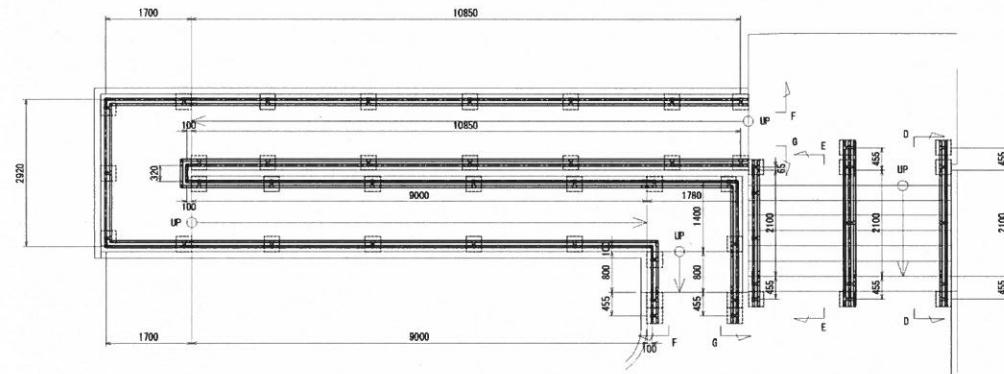


南側階段・スロープ 平面図  
1/100(1/50)


\*記載寸法は水平投影の値とす

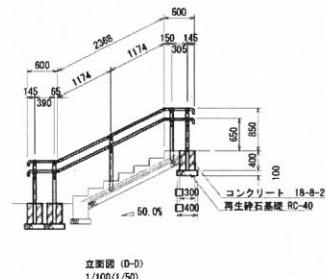


立面圖 (e)

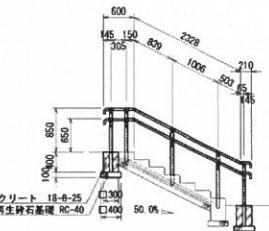

立面图 (E-E)  
1/100 (1/50)

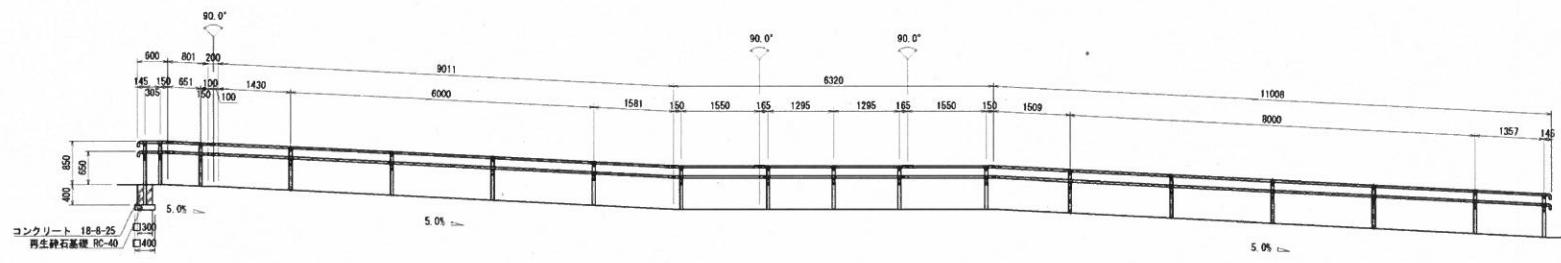


立面图 (F-F)



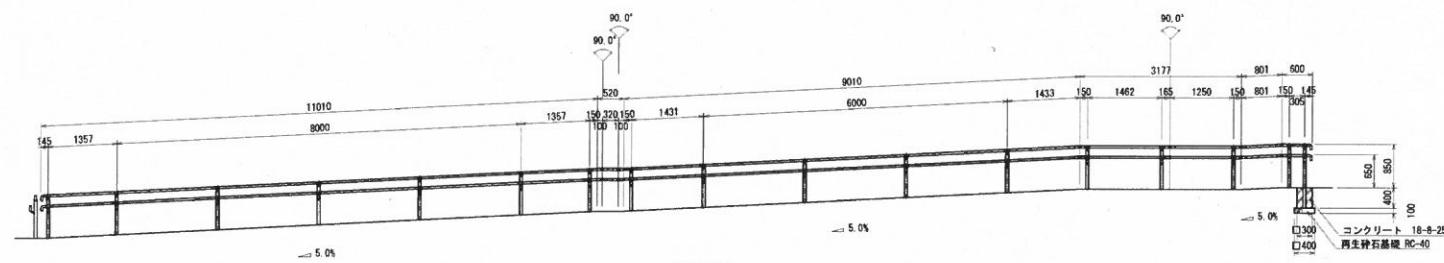


立面圖 (G-G)


令和5年度	
工事名	六実中央公園再整備計画設計業務
工事箇所	松戸市六高台三丁目142
因面種別	施政評議會-11
因面番号	44
縮 尺	圖示(A3) 圖示(A1)

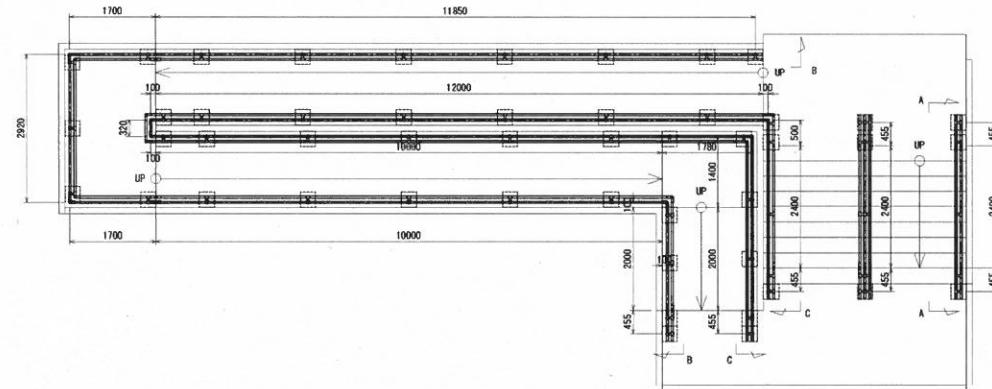西側階段・スロープ 平面図  
1/100(1/50)


※記載寸法は水平投影の値とする。

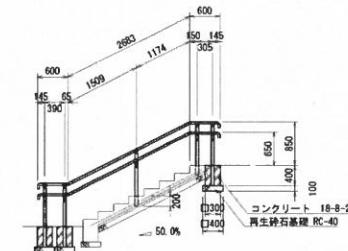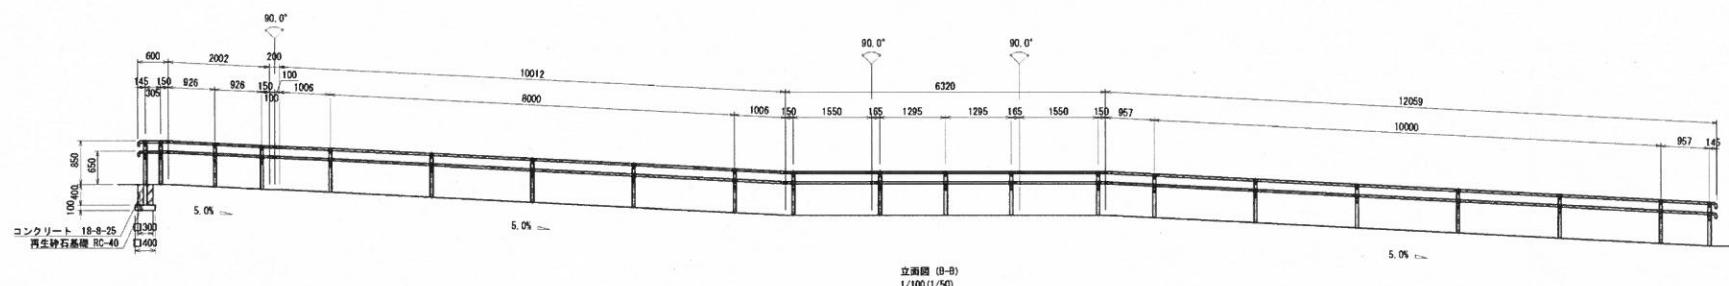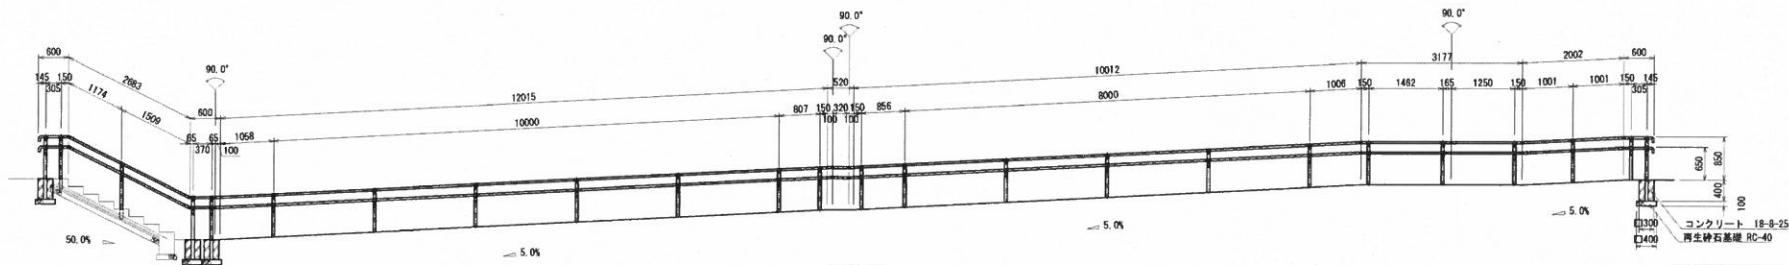立面図 (A-A)  
1/100(1/50)立面図 (B-B)  
1/100(1/50)立面図 (C-C)  
1/100(1/50)


合計5年度	
工事名	六実中央公園再整備計画設計業務
工事箇所	松戸市六高台三丁目142
図面種別	施設詳細図-12
図面番号	45-
縮尺	図示(A3) 図示(A1)
松戸市街づくり部公園緑地課	

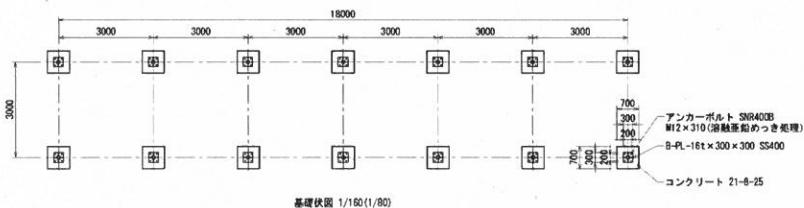


基礎状図 1/160(1/80)

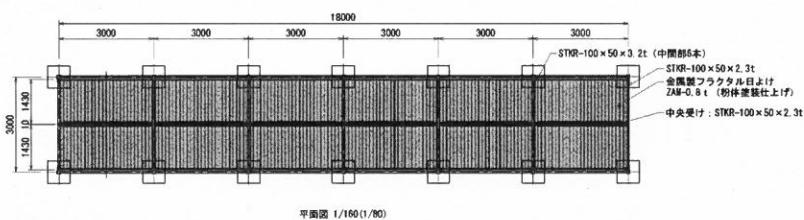


平面図 1/160(1/80)

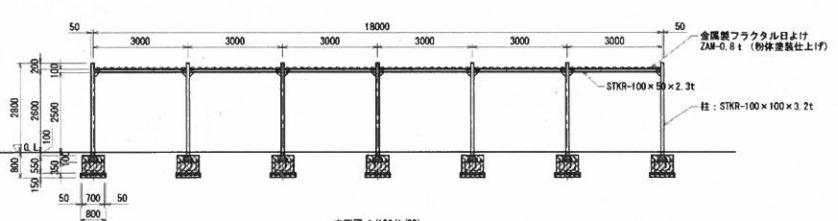


立面図 1/160(1/80)

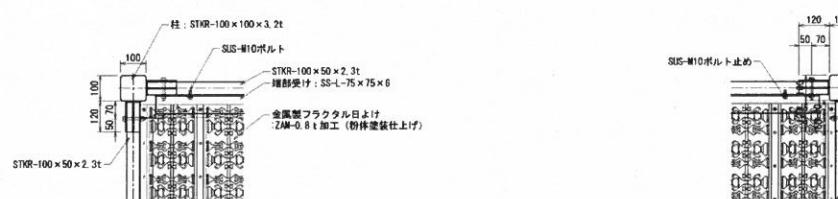


A部詳細図 1/20(1/10)

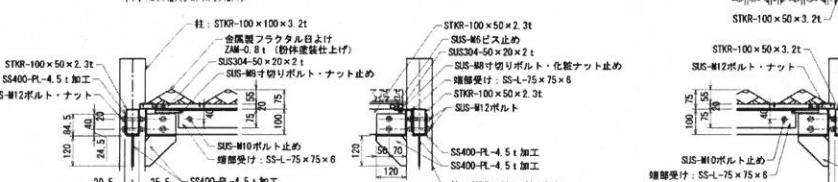


B部詳細図 1/20(1/10)

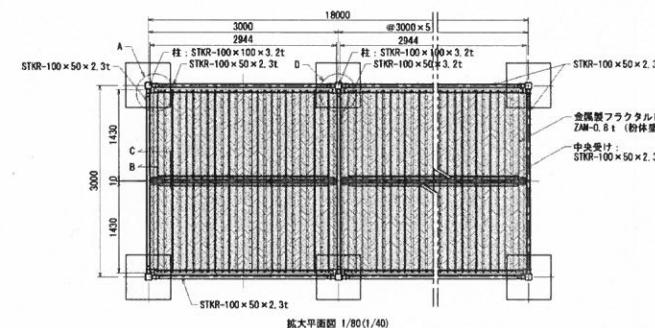

拡大平面図 1/80(1/40)

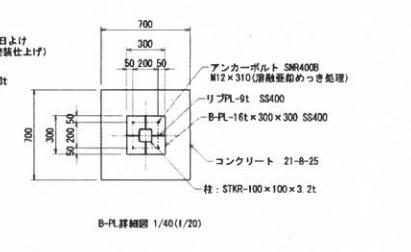


B-P.詳細図 1/40(1/20)





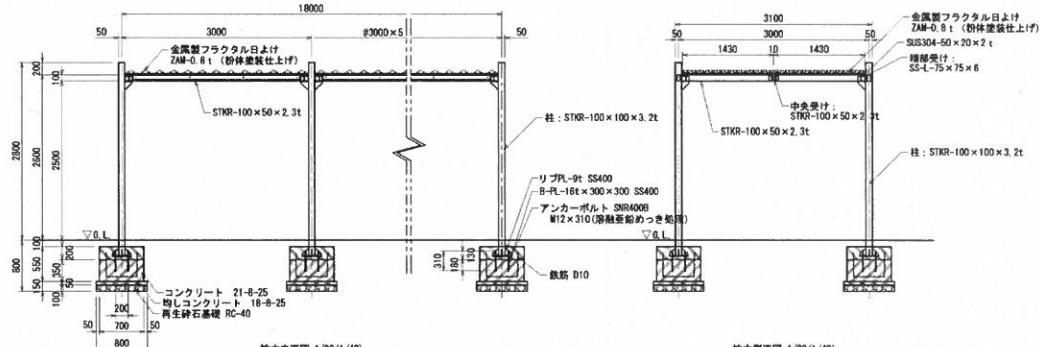


拡大側面図 1/80(1/40)

拡大側面図 1/80(1/40)

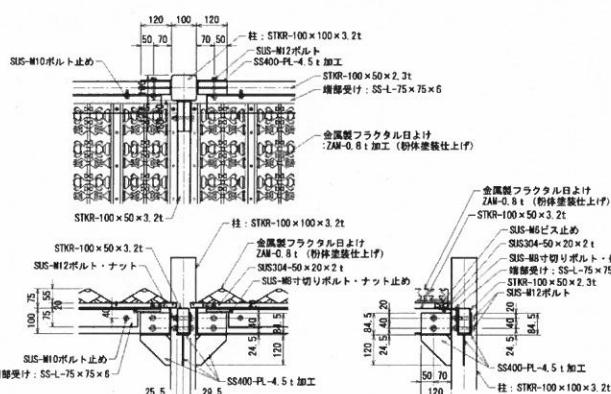

C部詳細図 1/20(1/10)

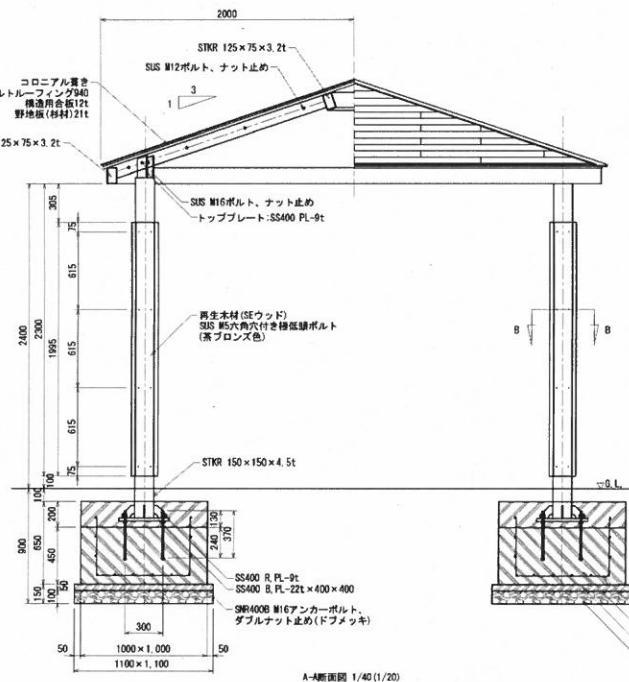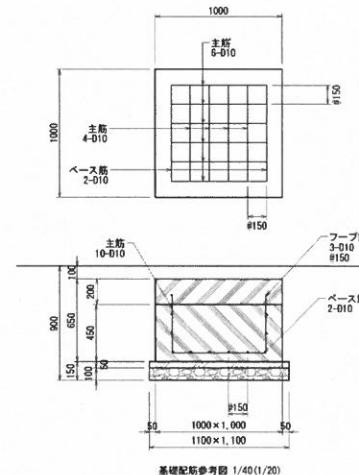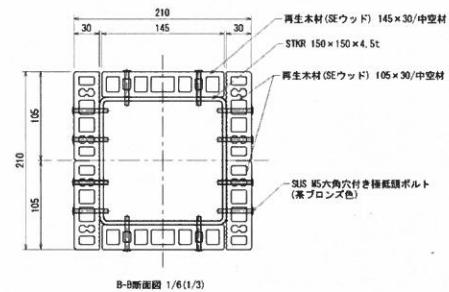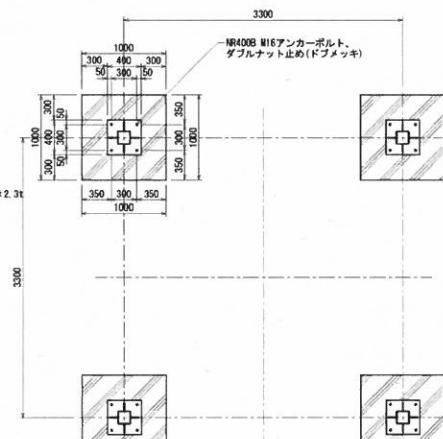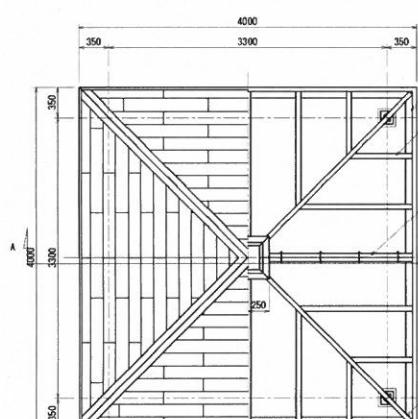

項目	鉄筋性 別	単位重量 (kg/m)	長さ※ピッチ換算 (m)	1本あたり重量 (kg)		重量 (kg)
				本数	重量 (kg)	
主筋	D10	0.560	1.65	10	0.924	9.24
ベース筋	D10	0.560	0.75	2	0.42	0.84
フープ筋	D10	0.560	3	1.68	3	5.04
基礎1ヶ所あたり合計						15.12

鉄筋 (D10 × #150)  
コンクリート 21-8-25  
均しコンクリート 18-8-25  
再生鉢石基礎 RC-40

令和5年度	
工事名	六実中央公園再整備計画設計業務
工事箇所	松戸市六高台三丁目14-2
図面別	施設詳説図-14
図面番号	47-
縮尺	図示 (A3) 図示 (A1)
松戸市街づくり部公園緑地課	

特記事項




- 鋼材は溶融亜鉛めっき処理の上、見え隠れ部分をウレタン樹脂塗装仕上げとする。
- 溶融亜鉛めっき處理材のドア・抜け穴は、穴塞ぎキャップ等で落すこと。
- 鋼材表面色は、日本工15-268(こげ茶色)とする。
- 屋根材(コロニアル)色は、ココナツ・ブラウン調等色とする。
- 再生木材(SEウッド)は規格番号JIS A 5741の製品とする。色は、ブラウン色とする。
- ボルトナット・類は黒塗装とする。
- IS9001認証取得企業の管理・製造品とする。
- 製造物責任法(P-1法)に対応した保険加入品とする。
- 国土交通省が品質確保の重要性に基づき登録した公園施設の点検・診断を適正に実施・管理能活できる技術資格保有者(公園施設製品安全管理士)の管理・製造品とする。

## 特別調査項目一覧(栄町第一公園)


令和7年度 資材価格特別調査業務委託(その3)

No	区分	資材・調査名称	規格	予定数量	単位	備考
1	A-①	L型擁壁	プレキャストL型 H1500	37.8	m	詳細図添付
2	A-①	レンガ	210×100×60	37.4	m	詳細図添付
3	A-①	透水性ブロック	200×100×60	164.8	m <sup>2</sup>	詳細図添付
4	A-①	透水性ブロック	200×100×80	16	m <sup>2</sup>	詳細図添付
5	A-①	石灰岩ダスト		1214.1	m <sup>2</sup>	詳細図添付
6	A-①	弾性透水型ファイバーゴム舗装材	カラーゴムチップ t10			詳細図添付
7	A-①	弾性透水型ファイバーゴム舗装材	黒ゴムチップ t40	55.1	m <sup>2</sup>	詳細図添付
8	A-①	砂場柵門扉	H1.18m	2	基	詳細図添付

ウォール

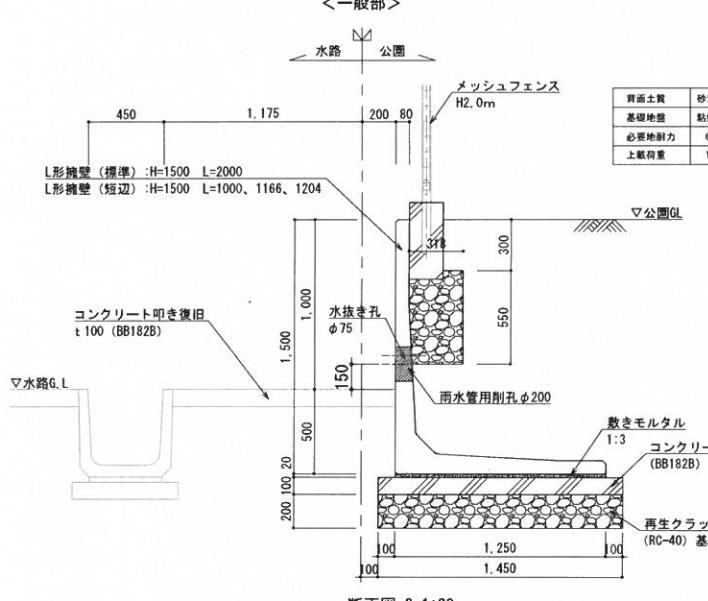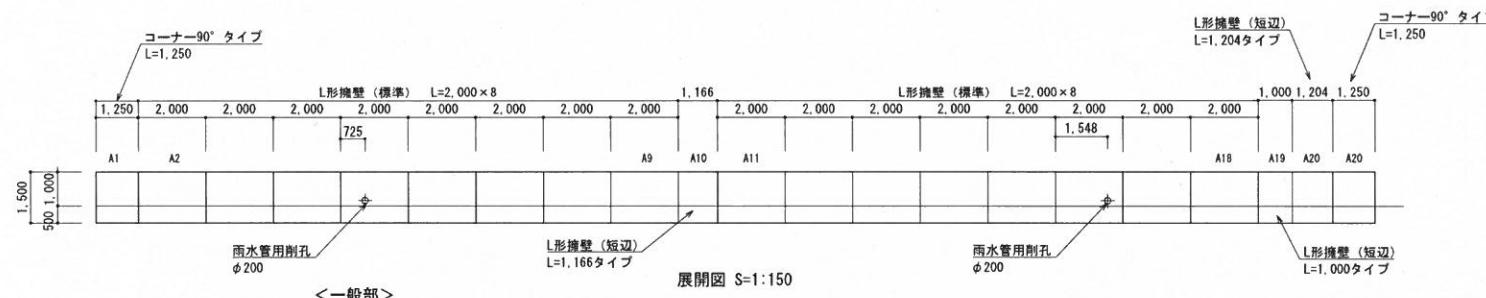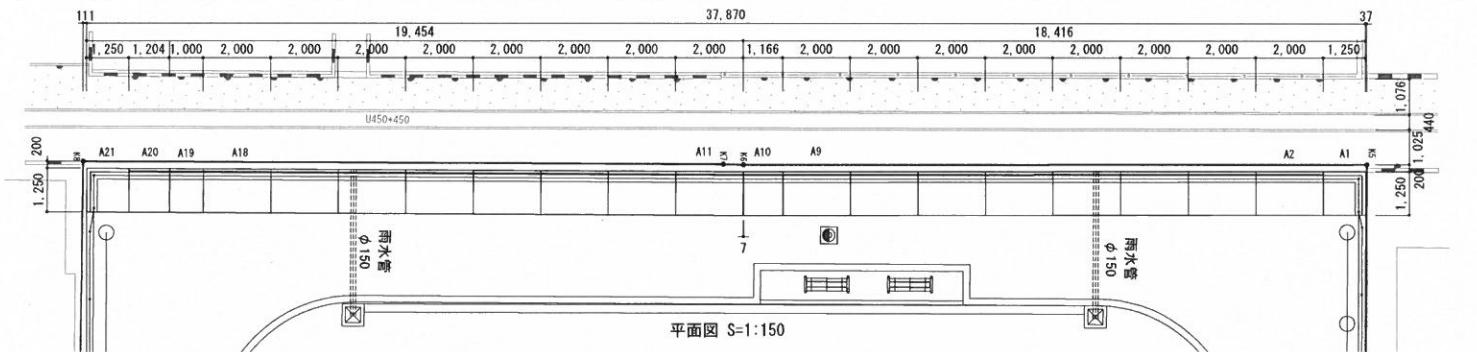


※施工にあたっては平板載荷試験により地耐力を確認し、必要地耐力が得られない場合は監督員と協議を行うこと。  
※本製品は丸栄コンクリート工業㈱同等品以上とする。

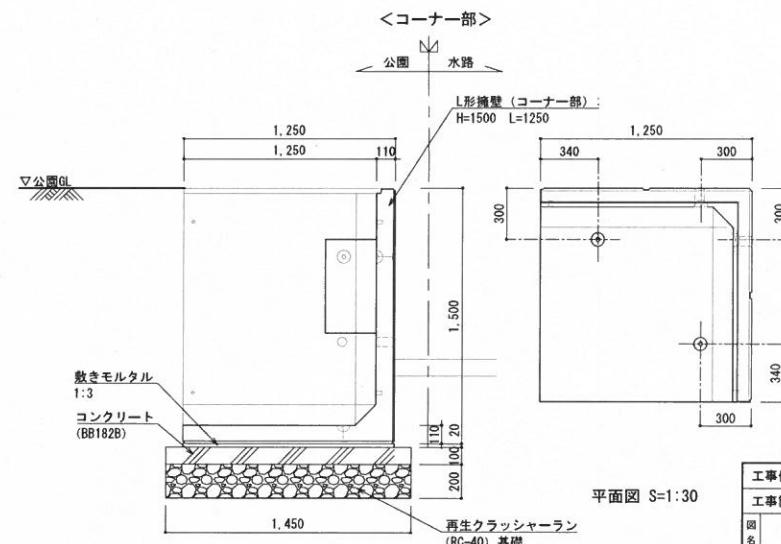


工事件名	栄町第1公園再整備計画設計業務委託		
工事箇所	松戸市栄町六丁目475他		
図名	擁壁詳細図	縮尺	図示 (A3)
作成年月日	令和6年3月	作成	年度
課長	主任	監査	設計
			6
			20
			41
		監査番号	

松戸市 街づくり部 公園緑地課

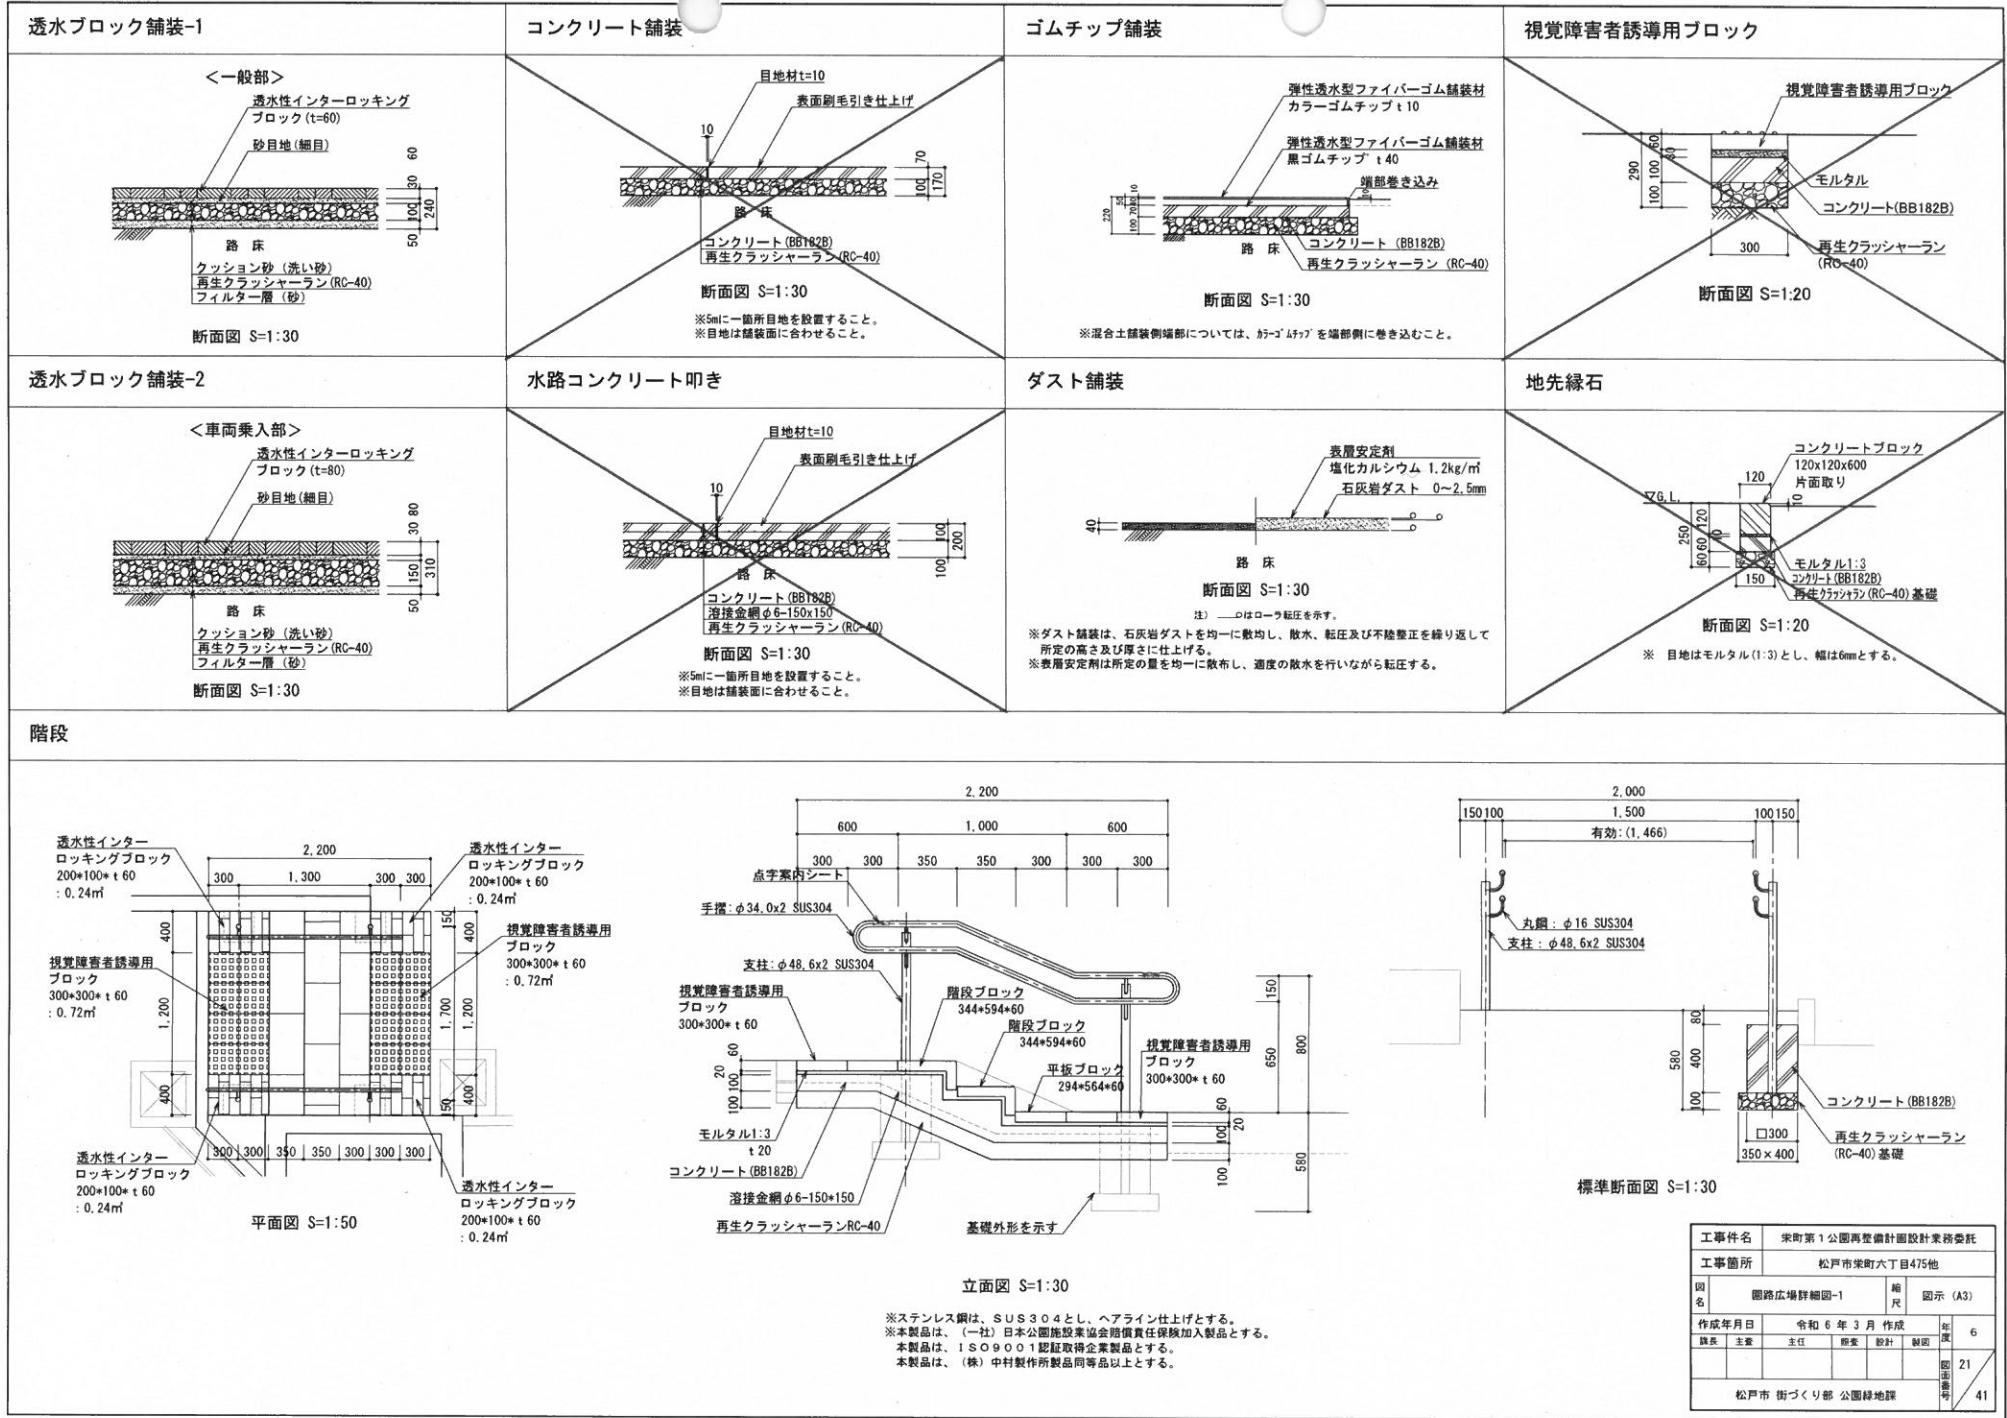

レンガウォール-1~3

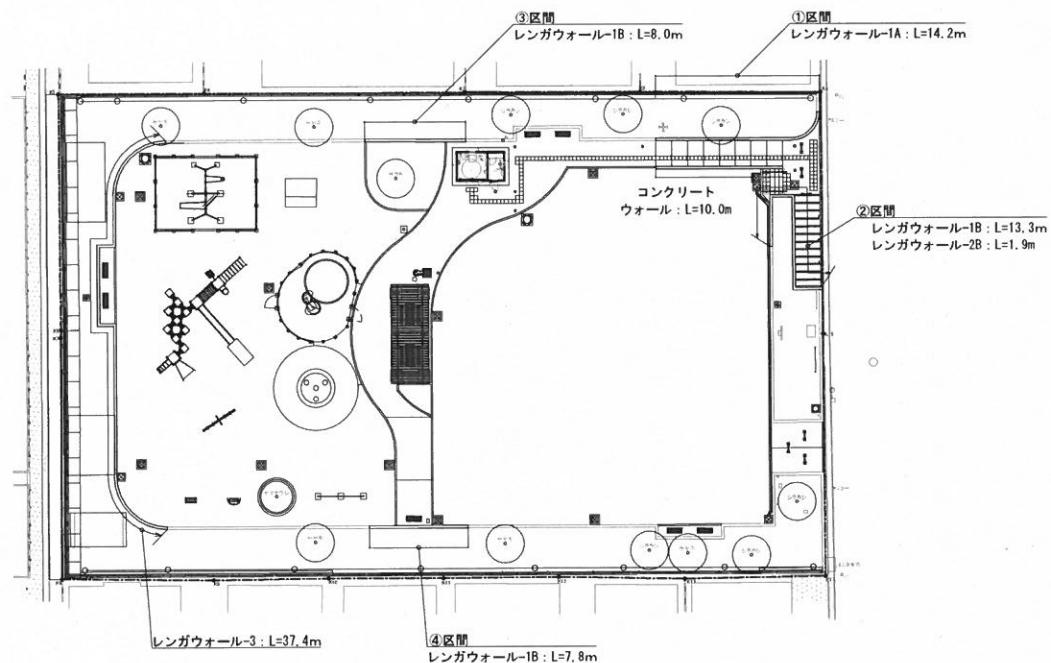

14,223


10,000      706      3,456      61

3,35      3,05      2,90


3,05      200      400      2,65      2,60

①区間 展開図 S=1:100

①区間 展開図 S=1:10

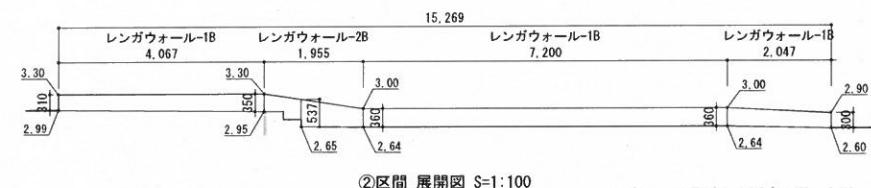

②区間 展開図 S=1:100

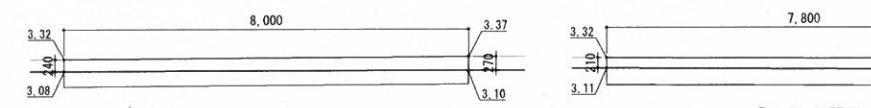


### ③区間 展開図 S=1:100

④区間 展開図 S=1:100

レンガウォール1平均高さ  
 ①区間 :  $4.97m \div 14, 223m = 0.349m$   
 ②区間 :  $4.60m \div 13, 314m = 0.345m$   
 ③区間 :  $2.04m \div 8.0m = 0.255m$   
 ④区間 :  $1.67m \div 7.8m = 0.214m$   
 平均高さ :  $(0.349 \times 14, 223 + 0.345 \times 13, 314 + 0.255 \times 8.0 + 0.214 \times 7.8) \div 43, 337 = 0.306m$

〈レンガウォール-1A,B〉

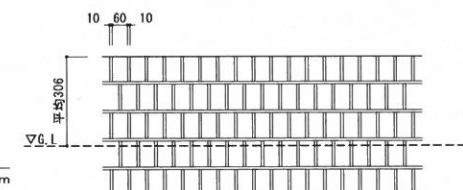

正面図 S=1:2

断面図 S=1:2

正面図 S=1:20

断面図 S=1:20

〈レンガウォール-3〉




正面図 S=1:2

The diagram shows a rectangular concrete slab with various dimensions and reinforcement specifications. Key dimensions include a total width of 310, a central column width of 210, and a thickness of 100. Reinforcement is indicated by vertical bars labeled 'モルタル t 10' (mortar thickness 10) and horizontal bars labeled 'モルタル 1:3'. Vertical dimensions on the left are 100, 100, 10, and 100 from bottom to top. Vertical dimensions on the right are 10, 100, 100, and 10 from top to bottom. A note at the bottom right indicates '再生クラッシャー' (recycled crusher).


断面図 S-1・2

工事件名		栄町第1公園再整備計画図設計業務委託			
工事箇所		松戸市栄町六丁目476地			
因 名	園路広場詳細図-2		縮 尺	圖示 (A3)	
作成年月日	令和6年3月作成		年 度	6	
課長	主任	監査	設計	製圖	
面番号 22					
松戸市 街づくり部 公園緑地課					

### 砂場、砂場柵、砂場柵門扉(1/2)

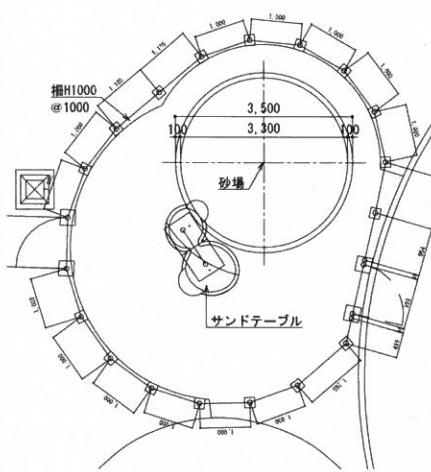

平面図 S=1:10

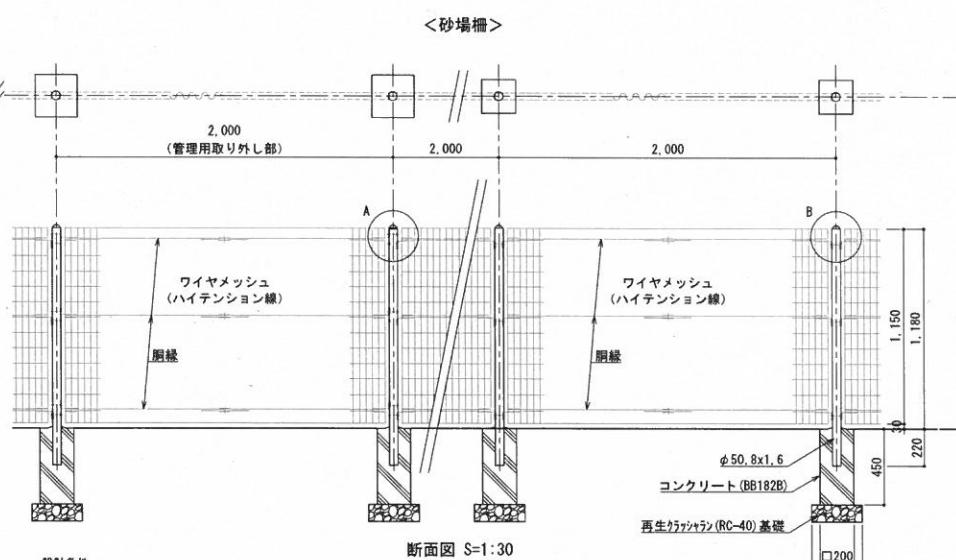


断面図 S=1:30

設計条件  
設計荷重...昭和57年改正の建築基準法・同施行令に基づく風圧力に依る。  
基礎条件...長期許容地耐力  $9.8 \text{ kN/m}^2$  ( $10 \text{ t/m}^2$ )

**備考**

- 外装について
  - ・主柱  
パネル取付金具類
  - ・ワイヤメッシュ
  - ・鋼線
  - ・ボルト、ナット類
  - ・垂船・アルミ・マグネシウム合金めっきの上高耐候性樹脂粉体塗装
  - ・垂船めっきの上高耐候性樹脂粉体塗装
  - ・垂船めっきの上高耐候性樹脂粉体塗装
  - ・溶融垂船めっきの上防錆着色処理し、フッシャは溶融垂船めっきのみ

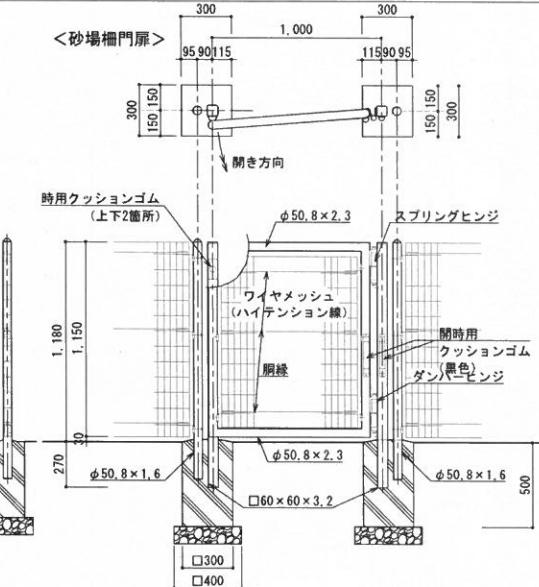


設計条件  
設計荷重...昭和57年改正の建築基準法・同施行令に基づく風圧力に依る。  
基礎条件...長期許容地耐力  $9.8 \text{ kN/m}^2$  ( $10 \text{ t/m}^2$ )

**備考**


- ① 外装について
  - ・ドア、扉等
  - ・溶融垂鉛めっきの上高耐候性樹脂粉体塗装
- ・バネ取付金具類
- ・至鉛・アルミニウム・マグネシウム合金めっきの上高耐候性樹脂粉体塗装
- ・ワイヤメッシュ  
網膜
- ・至鉛めっきの上高耐候性樹脂粉体塗装
- ・ボルト、ナット
- ・溶融垂鉛めっきの上防錆着色処理  
(SUS)仕様
- ・蝶番補強プレート
- ・溶融垂鉛めっきのみ

ライブアフレード】


2. 本公司扉開き方向は図示に依る。
3. 特殊窓ガラス(ゴートヒンジ/ストップ機能なし)は工場組立とする。  
(現地では扉速度の調整のとどまる。)
4. 屋外にはめりきの為、湯抜穴を通所(見苦しくない位置)に設けるものと  
する。
5. 門柱建込み時には煙香方向を正確に合わせすこと。
6. 製品は朝日スチール工業㈱同様に年保する。

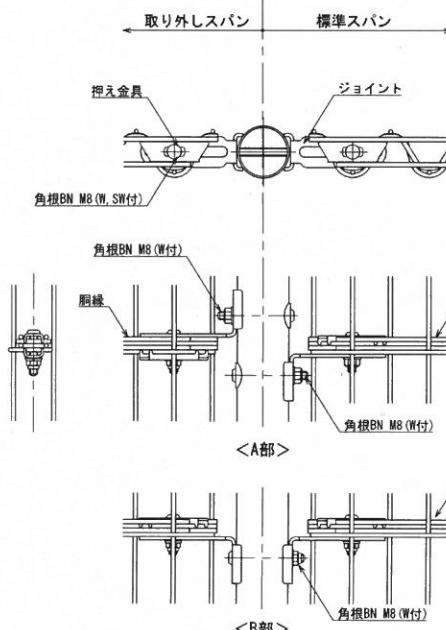

群道圖 S=1:5

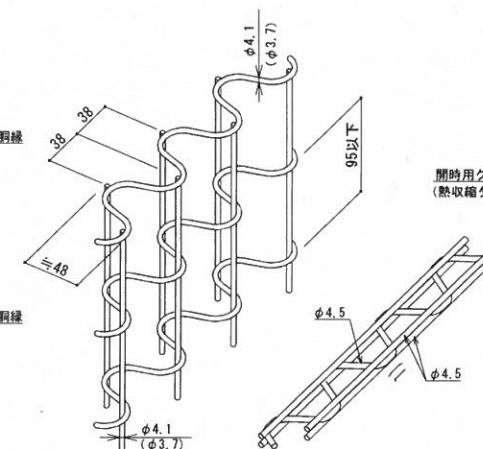

### パネル斜視図

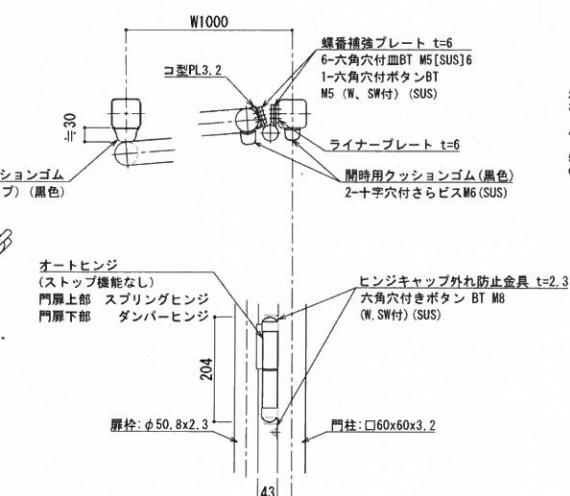

### 蝶番（自動戻り式）取付図 S=1:10

工事件名		宋町第1公園再整備計画設計業務委託						
工事箇所		松戸市宋町六丁目475他						
因 名	遊戲施設詳細図-5			縮 尺	図示(A3)			
	作成年月日	令和6年3月	作成者		監修	主査	原案	設計
説明								6
								28
松戸市 街づくり部 公園緑地課								監査官 印
								41